

# АРХИТЕКТУРНЫЕ РЕШЕНИЯ ПРОЕКТА ИНДИВИДУАЛЬНОГО ЖИЛОГО ДОМА



г. Москва,

Разработал: Кудрин С.В.

Согласовал: Кирова Е.В.



Договор: № \_\_\_\_\_

Дата сдачи: \_\_\_\_\_

МОСКВА 2023

Ведомость рабочих чертежей основного комплекта АР

№	Наименование	Замечание
	Обложка	
01	Общие данные (начало)	
02	Общие данные (окончание)	
03	Генплан	
04	План пристройки с расстановкой мебели ±0.000	
05	План на отметке ±0.000	
06	План кровли пристройки	
07	Разрез 1-1	
08	Разрез 2-2	
09	Фасад в осях 1-3, пристройка	
10	Фасад в осях 3-1, пристройка	
11	Фасад в осях А-Б, пристройка	
12	Фасад в осях Б-А, пристройка	
13	Эскизная визуализация (1)	
14	Эскизная визуализация (2)	
15	Эскизная визуализация (3)	
16	Ведомость дверных проемов	
17	Ведомость оконных проемов	

Основные технико-экономические показатели проекта

Наименование	Ед. изме- рения	Количество
Количество этажей	шт.	1
Общая площадь	шт.	46,23
Общая строительная площадь летней кухни	м²	54,07
Площадь кровли	м²	55,45
Площадь застройки здания	м²	54,07
Строительный объем	м³	162

						г. Москва,				
Изм.	Колуч.	Лист	№Док.	Подп.	Дата					
						Проект жилого дома		Стадия	Лист	Листов
Исполнитель	Кудрин С.В.			10-06-24	РД			01		
						Общие данные (начало)		<div>АКАДЕМИК СТРОЙ</div> 		
Заказчик	Кирова Е.В.									

Общие указания.

1. Общие данные.

Проект строительства жилого дома был выполнен в соответствии с заданием Заказчика. Готовый проект жилого дома. Документация проекта приобретается путём покупки права строительства одного архитектурного объекта. Проект разработан на основании отдельного технического задания и рекомендации глав СНиП и СП

- СП 112.13330.2011 «Пожарная безопасность зданий и сооружений»;
- СП 55.13330.2011 «Дома жилые одноквартирные»;
- НПБ 106-95 «Индивидуальные жилые дома. Противопожарные требования»;
- СП 54.13330.2016 "Здания жилые многоквартирные";
- СП 131.13330.2020 «Строительная климатология»;
- СП 50.13330.2012 «Тепловая защита зданий»;
- СП 23-101-2004 «Проектирование тепловой защиты зданий»;

2. Архитектурно-планировочное решение

2.1 Архитектурно-планировочное решение разработано в соответствии со СП 55.13330.2011 "Дома жилые одноквартирные".

2.2. Чертежи марки АР рассматривать совместно с чертежами марки КР

2.3. Степень огнестойкости здания – III

2.4. За условную отметку 0,000 принята отметка чистого пола перекрытия первого этажа.

Архитектурно-планировочные решения разработаны для следующих условий:

- зимняя температура наиболее холодной пятидневки по климатическому району IIВ,согласно СП 131.13330.2020 -28 ОС;
- наиболее холодных суток -32 ОС;
- нормативная снеговая нагрузка по III району согласно СП 20.13330.2011 -180кгс/кв.м(1,80кПа);
- нормативный скоростной напор ветра по III району согласно СП 20.13330.2011 -23кгс/кв.м(0,23кПа);
- зона влажности – нормальная

Проектируемое здание представляет собой одноэтажную пристройку размером 11800х4200 в осях. Архитектурно-планировочных решений, связанных с обеспечением маломобильных групп населения, не предусмотрено. Благоустройство прилегающей территории не разрабатывается.

Производство строительно-ремонтных работ вести в соответствии с требованиями СП 48.13330.2011, СП 49.13330.2012 "Безопасность труда в строительстве", СП 28.13330.2012.

При защите строительных конструкций от коррозии руководствоваться СП 28.13330.2017

При производстве работ в зимнее время следует соблюдать СП 70.13330.2012.

3. Конструктивные решения.

3.1 Конструктивная система здания стеновая (бескаркасная) с перекрестной конструктивной схемой. Пространственная жесткость обеспечивается совместной работой продольных и поперечных стен с монолитным поясом

3.2 Фундамент – Обвязка 150х150 на винтовых сваях

3.3 Наружные стены: Брус 150 на 100 с утеплением.

3.4 Перекрытие брус 150 на 100, обрезная доска, OSB, армированная стяжка 70 мм, чистый пол керамогранит.

3.5 Облицовка: демпферный слой с мокрой штукатуркой

3.6. Плоская кровля из бруса 150х100, Цементно стружечная плита с гидроизоляцией

3.7 Водосток с крыши – организованный,

3.8 Все конструктивные решения по согласованию с конструктором

3.9. Детальную отделку помещений производить по специальному проекту интерьера.

4. Охрана окружающей среды.

При организации строительства и эксплуатации жилого дома предусматриваются следующие мероприятия по охране окружающей среды:



- сброс хозяйственно-бытовых отходов и стоков осуществляется в герметический септик с последующем вывозом по договору с коммунальными организациями;
- утилизация строительного мусора осуществляется на разрешенные свалки;


5. Обеспечение пожарной безопасности.

-Все деревянные элементы должны быть подвергнуты огнезащитной обработке в соответствии с требованиями СП 55.13330.2011 и "Пожарная безопасность зданий и сооружений".



-Электроустановки монтировать и подключать согласно требованиям "Правил устройства электроустановок (ПУЭ)" и государственных стандартов на электроустановки зданий, а также оборудовать их устройствами защитного отключения (УЗО)

-Электропроводку монтируемую по поверхности строительных конструкций, выполнить в кабель-каналах, не распространяющих горение.

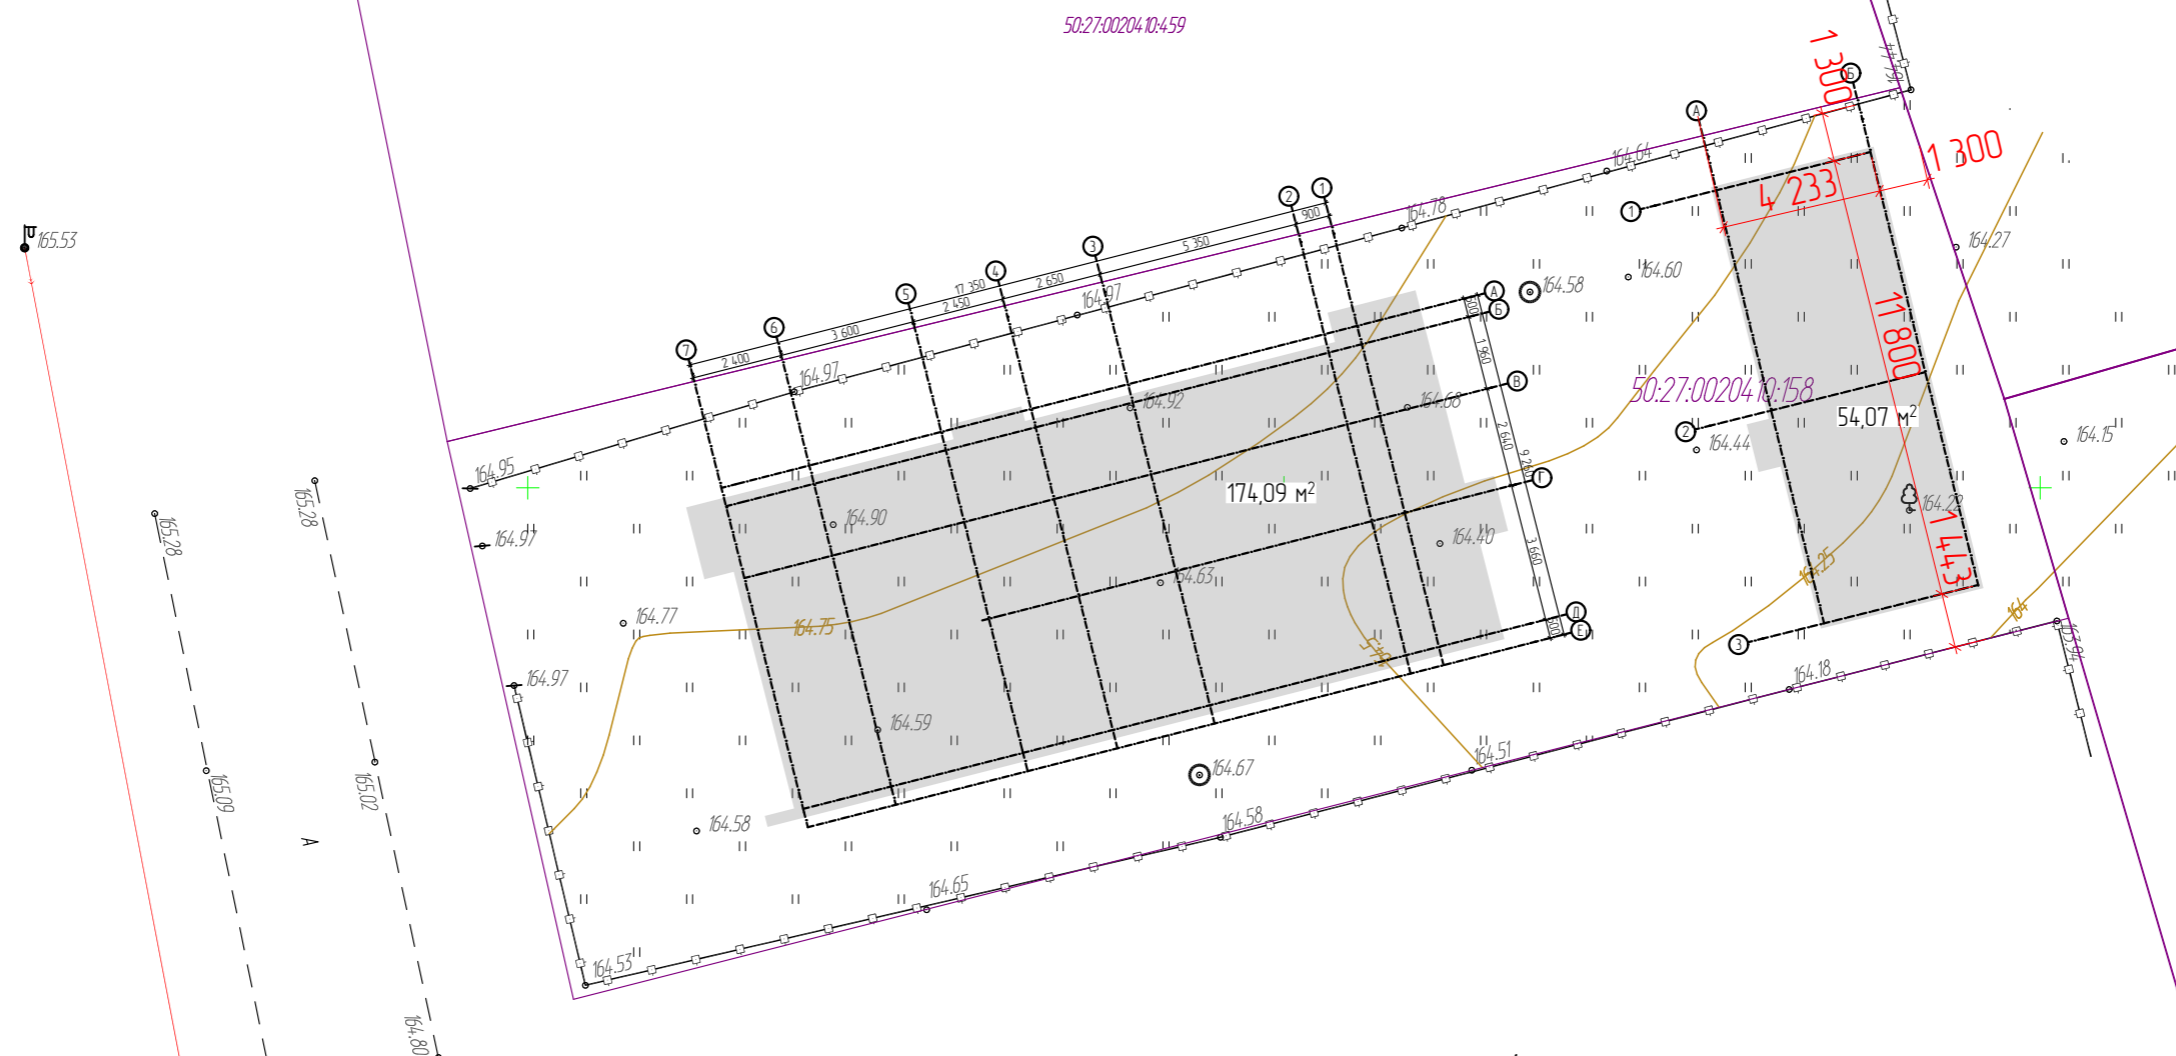
						г. Москва,			
Изм.	Колуч.	Лист	№Док.	Подп.	Дата	Проект жилого дома	Стадия	Лист	Листов
Исполнитель	Кудрин С.В.				10-06-24		РД	02	
						Общие данные (окончание)	<div>АКАДЕМИК СТРОЙ</div> 		
Заказчик	Кирова Е.В.								




г. Москва, вн.тер.г. поселение Рязановское, д Сальково, з/у Владение 10А


						г. Москва,			
Изм.	Колуч	Лист	№Док.	Подп.	Дата		Стадия	Лист	Листов
						Проект жилого дома			
Исполнитель	Кудрин С.В.				10-06-24		РД	03	
						Генплан			
Заказчик	Кирова Е.В.								

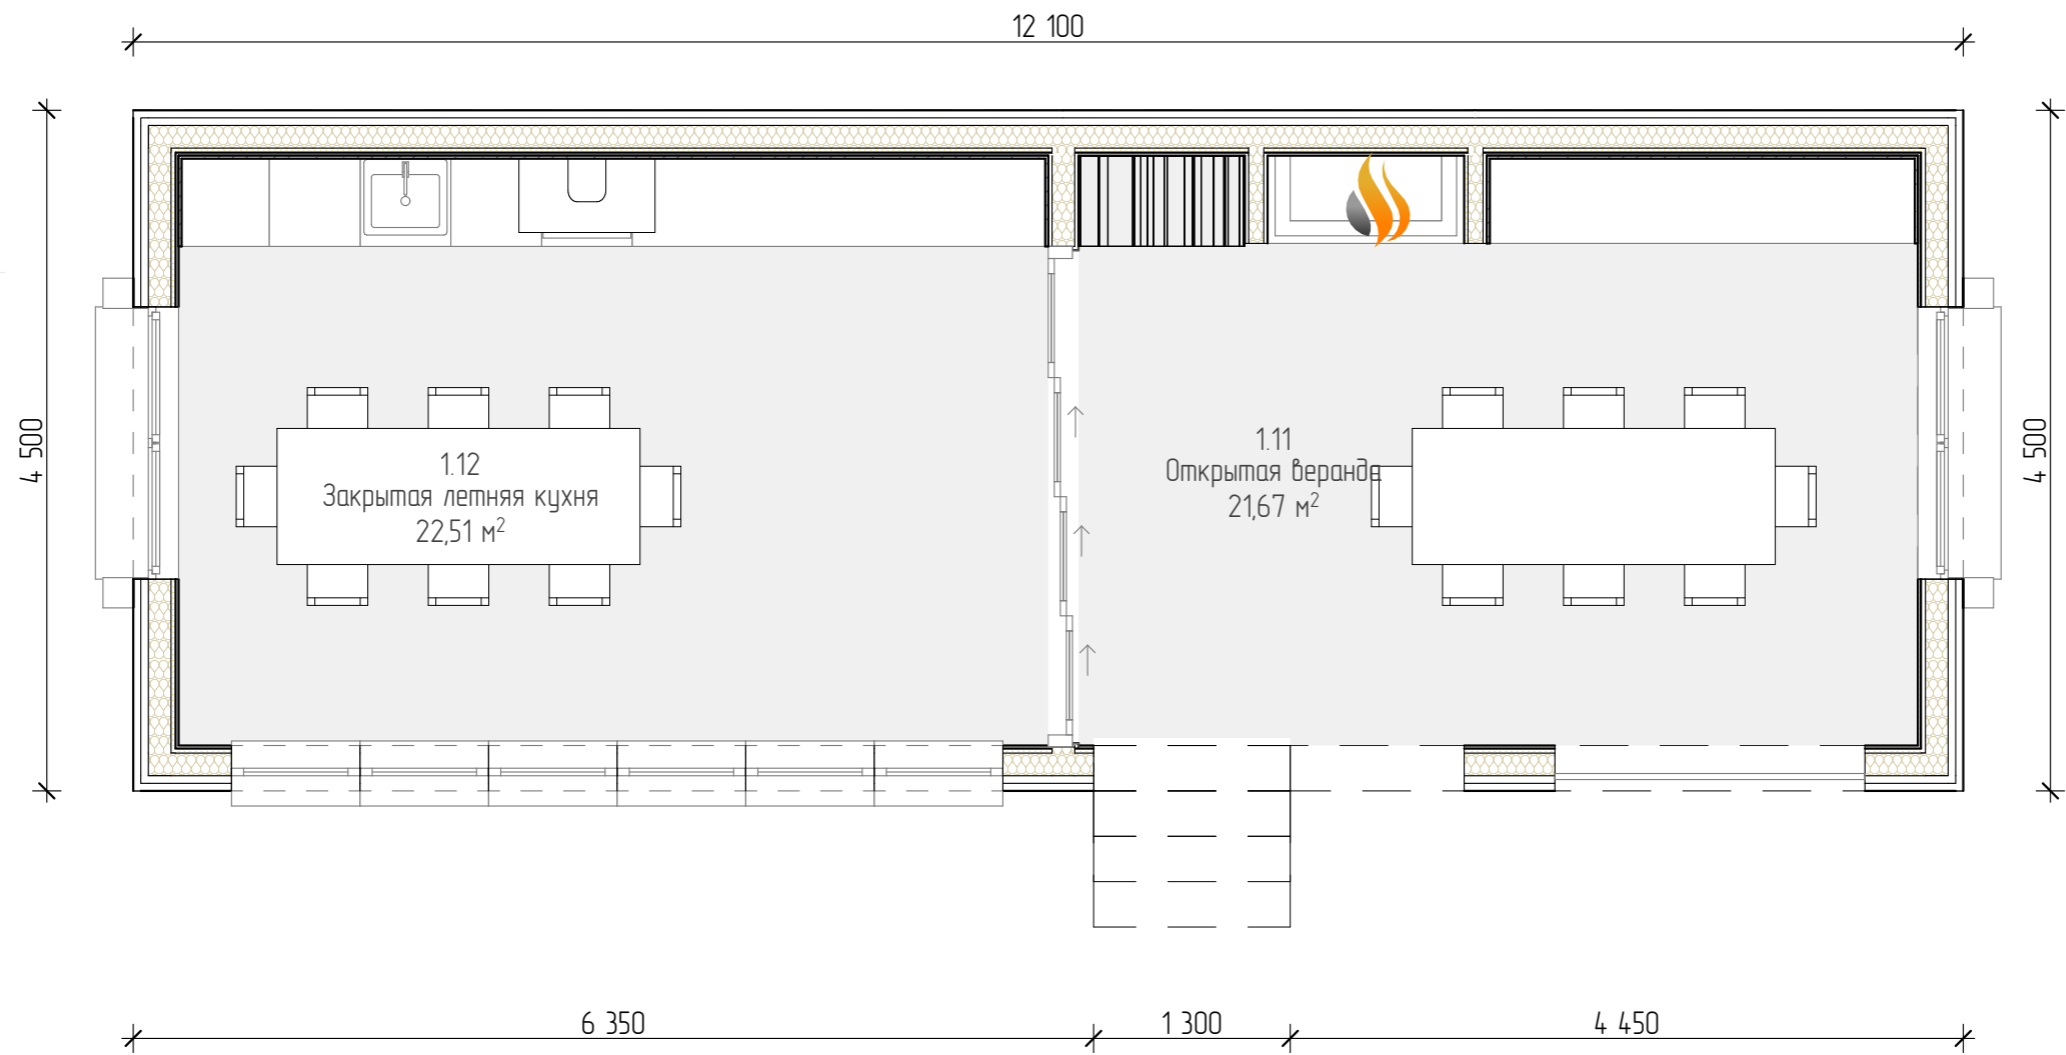

Экспликация 1-й этаж		
№	Наименование	Площадь, м. кв.
1.11	Открытая веранда	21,67
1.12	Закрытая летняя кухня	22,51
		44,18 м²




						г. Москва,			
Изм.	Колуч.	Лист	№Док.	Подп.	Дата	Проект жилого дома	Стадия	Лист	Листов
Исполнитель	Кудрин С.В.			<i>С.В. Кудрин</i>	10-06-24		РД	04	
Заказчик	Кирова Е.В.					План пристройки с расстановкой мебели ±0.000	<b>АКАДЕМИК</b> СТРОЙ 		

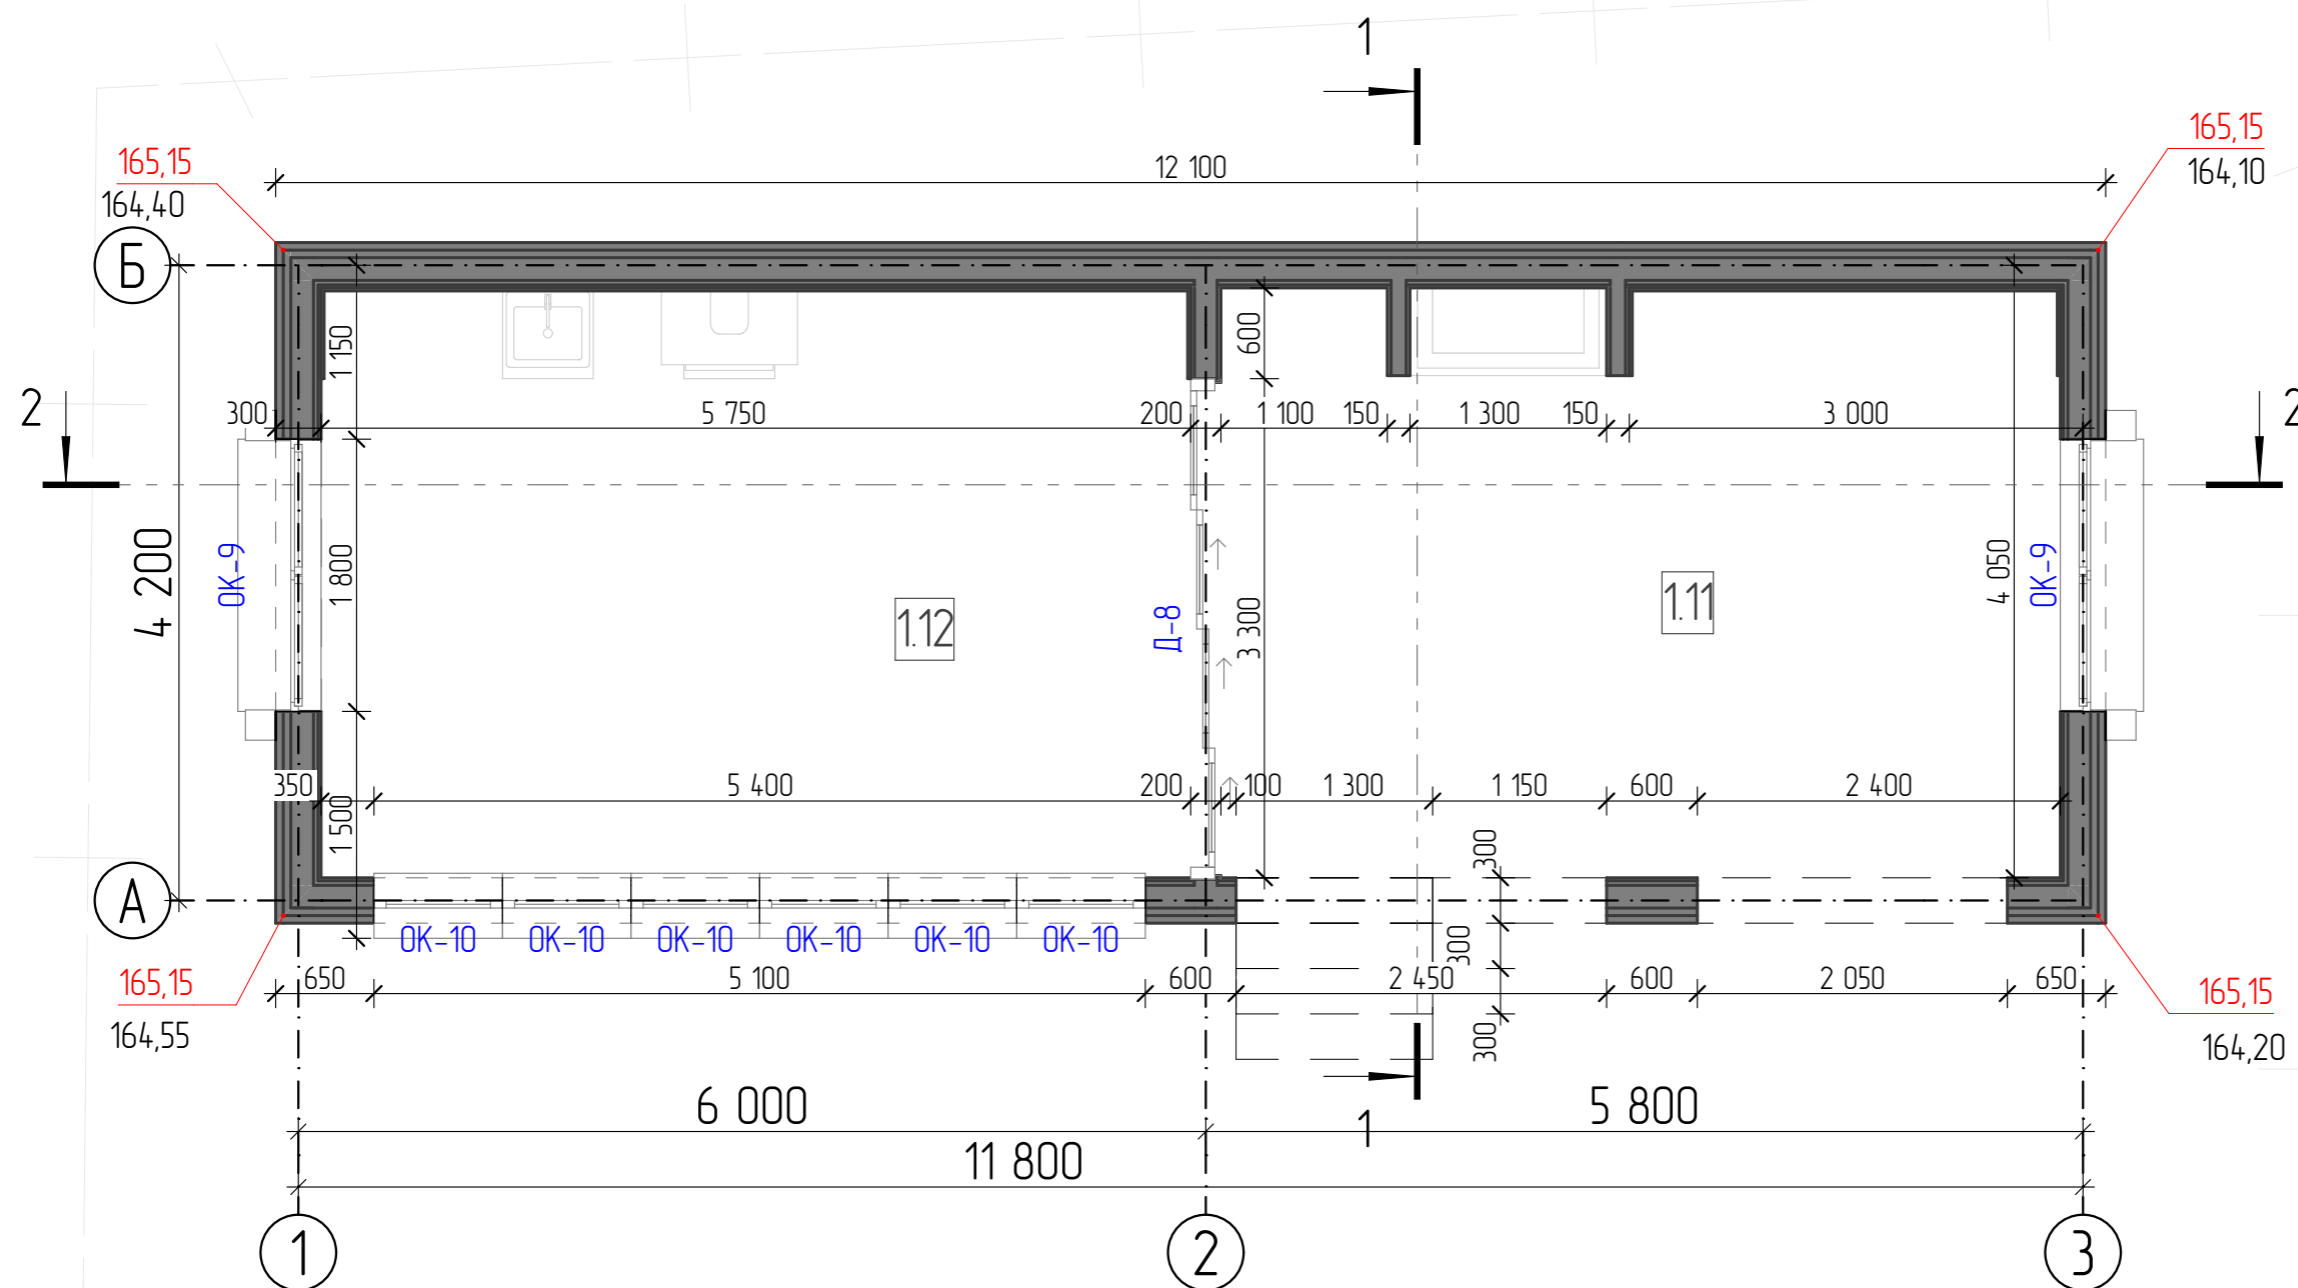
№	Наименование	Площадь, м. кв.
1.11	Открытая веранда	21,67
1.12	Закрытая летняя кцхня	22,51
		44,18 м²




						г. Москва,			
Изм.	Колуч.	Лист	№Док.	Подп.	Дата				
						Проект жилого дома	Стадия	Лист	Листов
Исполнитель	Кузрин С.В.				10-06-24		РД	05	
						План на отметке ±0.000			
Заказчик	Кирова Е.В.								

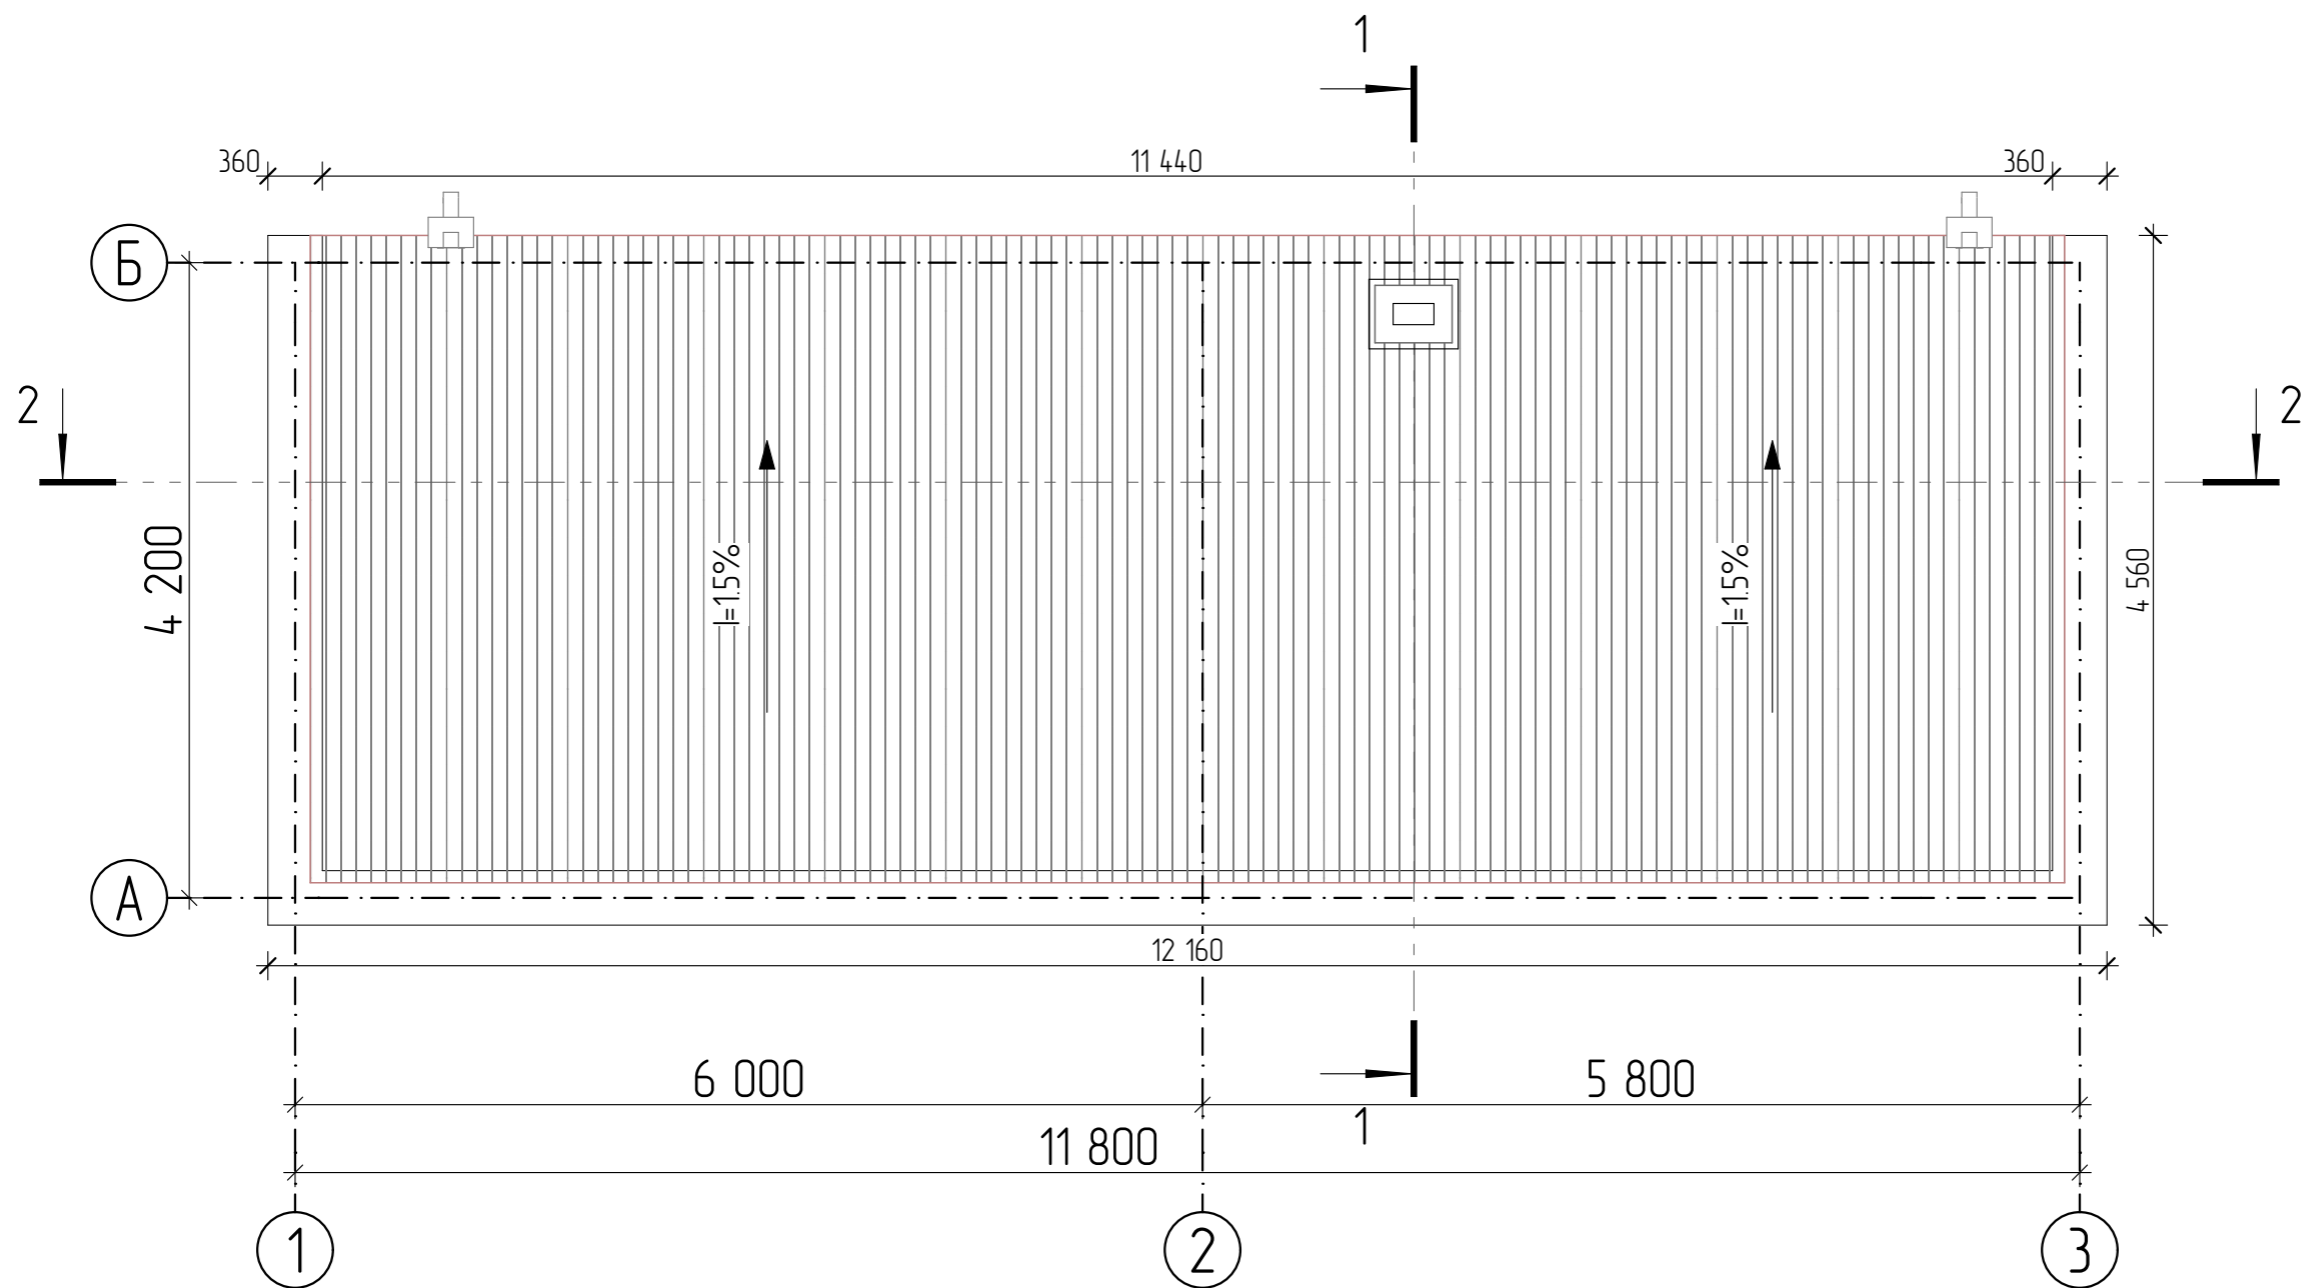

						г. Москва			
Изм.	Колуч	Лист	№Док.	Подп.	Дата	Проект жилого дома	Стадия	Лист	Листов
Исполнитель	Кудрин С.В.			<i>Суд</i>	10-06-24		РД	06	
Заказчик	Кирова Е.В.					План кровли пристройки	<b>АКАДЕМИК</b> СТРОЙ		

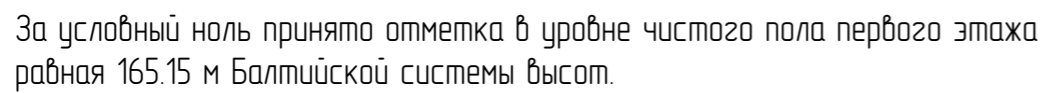

**АКАДЕМИК**  
СТРОЙ

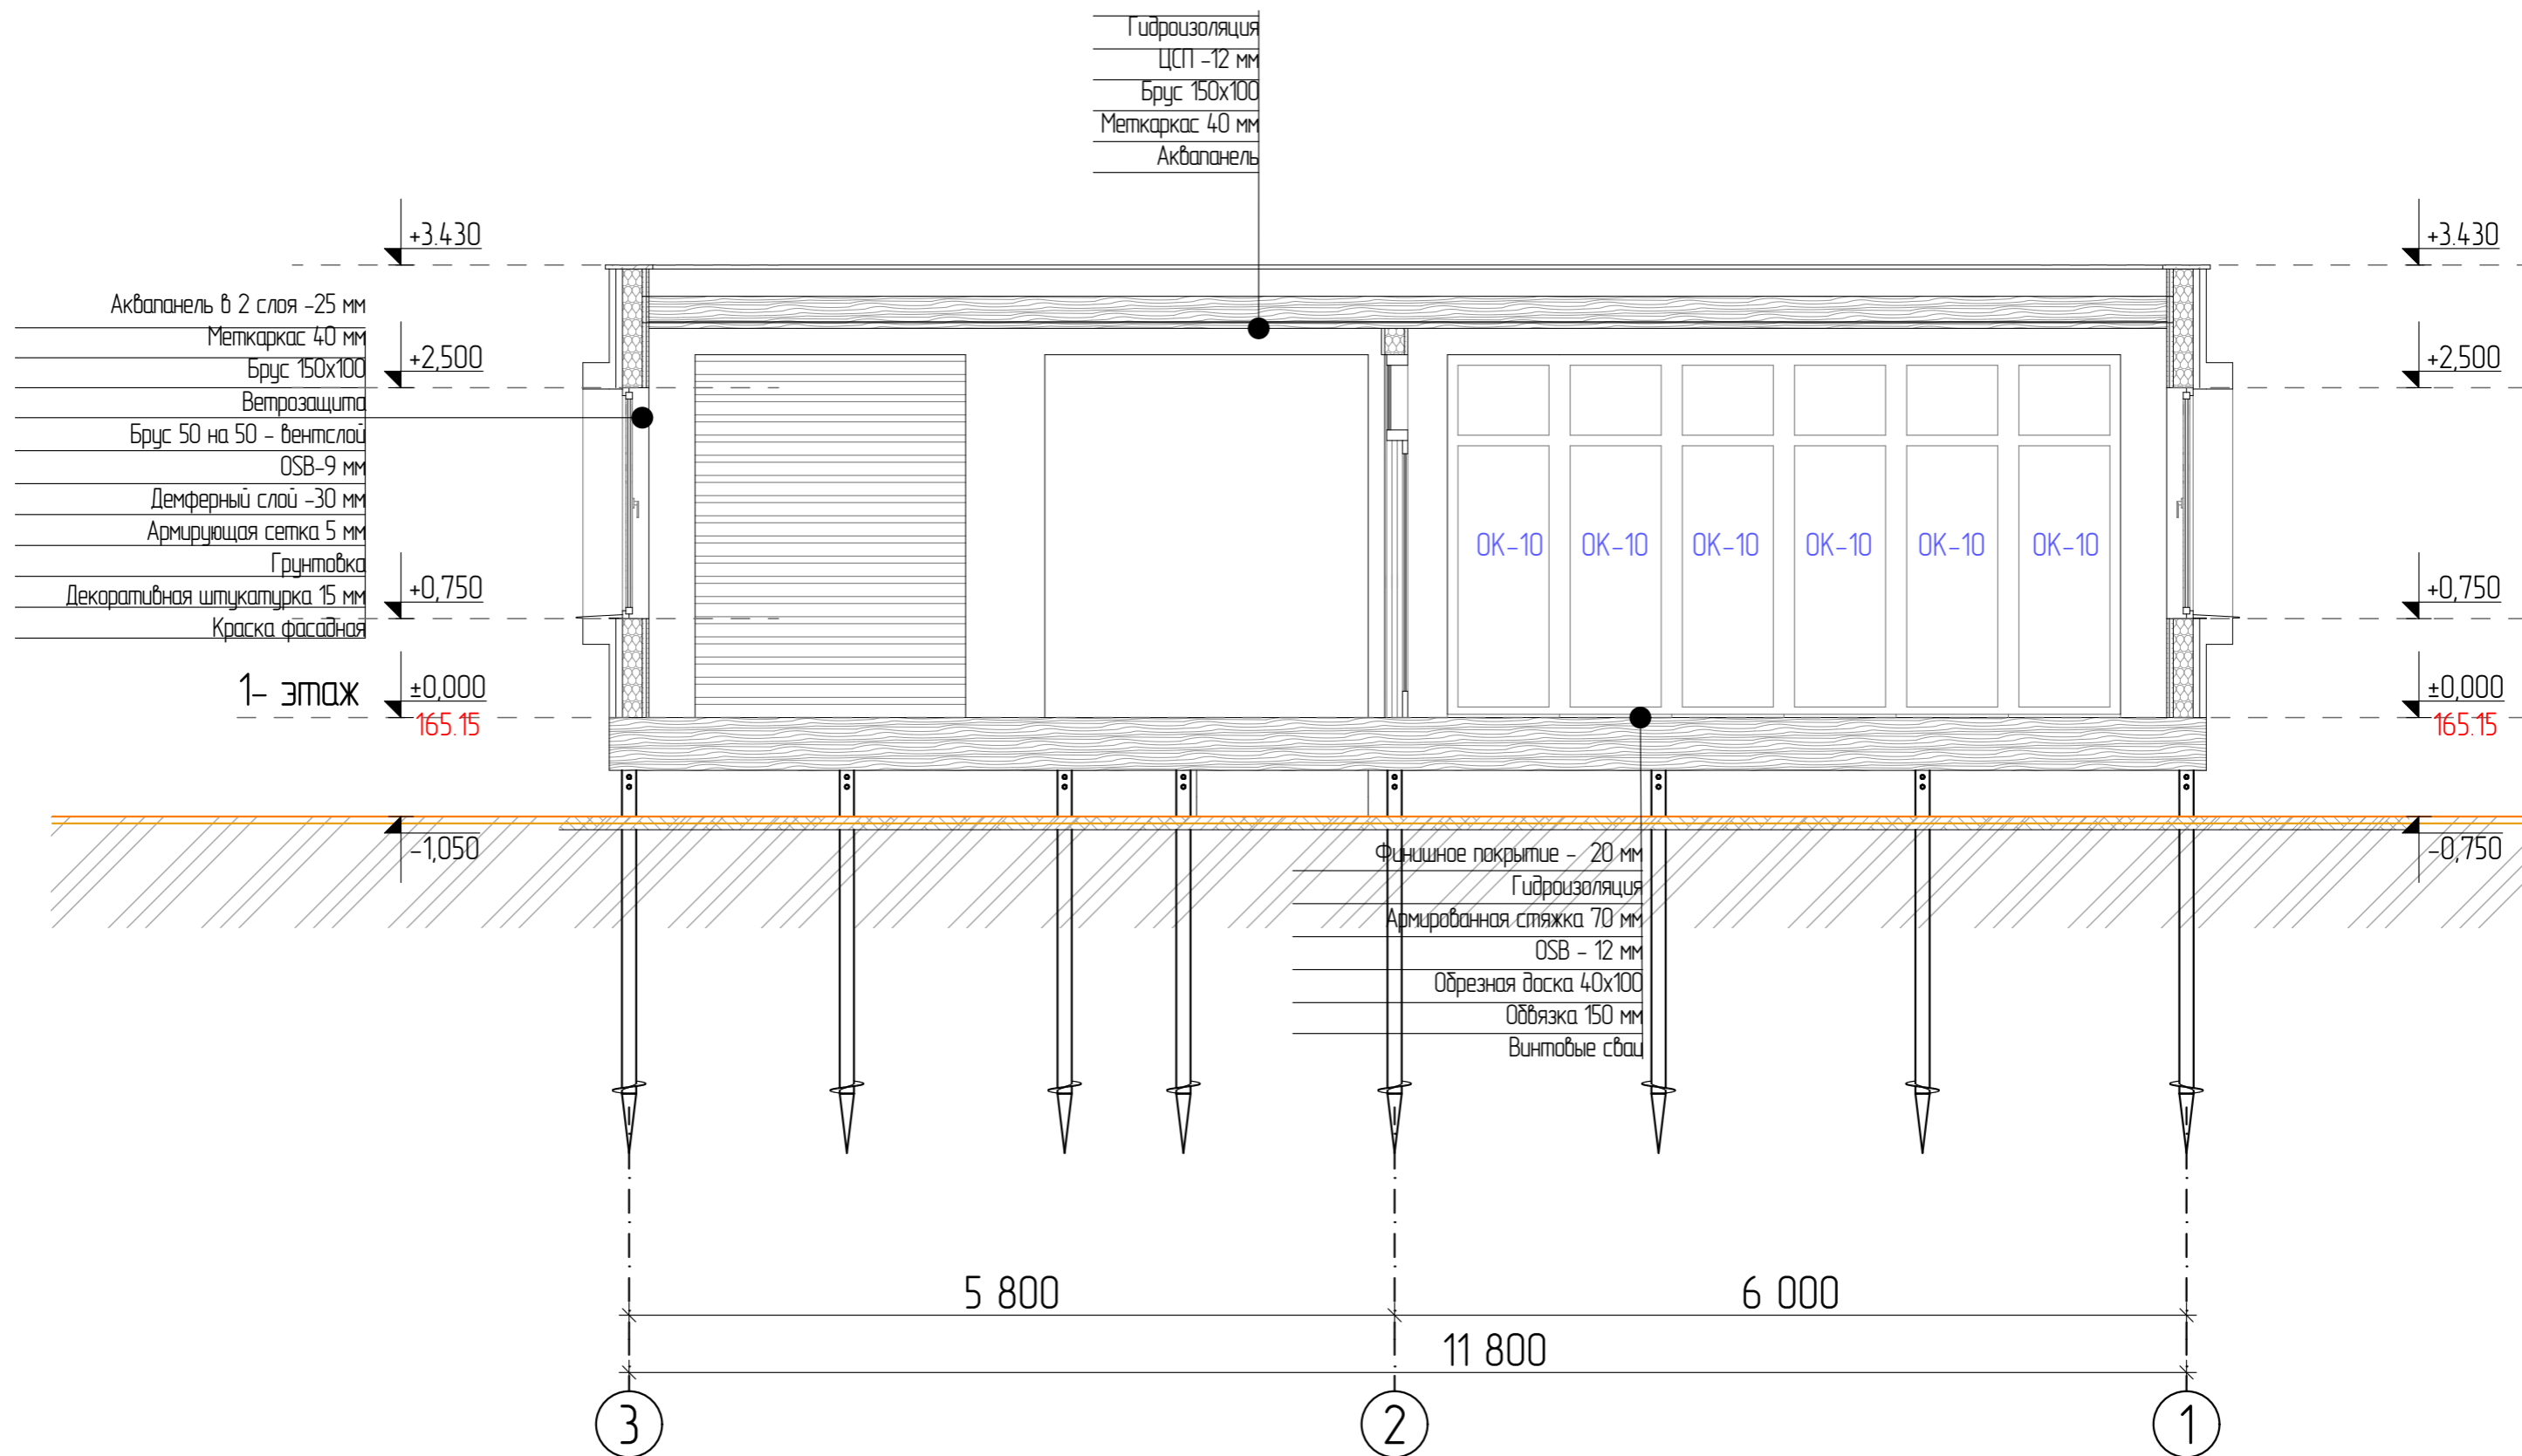


За условный ноль принято отметка в уровне чистого пола первого этажа равная 165.15 м Балтийской системы высот.

						г. Москва		
Изм.	Колуч	Лист	№Док.	Подп.	Дата		Стадия	Лист
								Листов
Исполнитель	Кудрин С.В.				10-06-24			08
Заказчик	Кирова Е.В.					Разрез 2-2	АКАДЕМИК СТРОЙ	






За условный ноль принято отметка в уровне чистого пола первого этажа равная 165.15 м Балтийской системы высот.

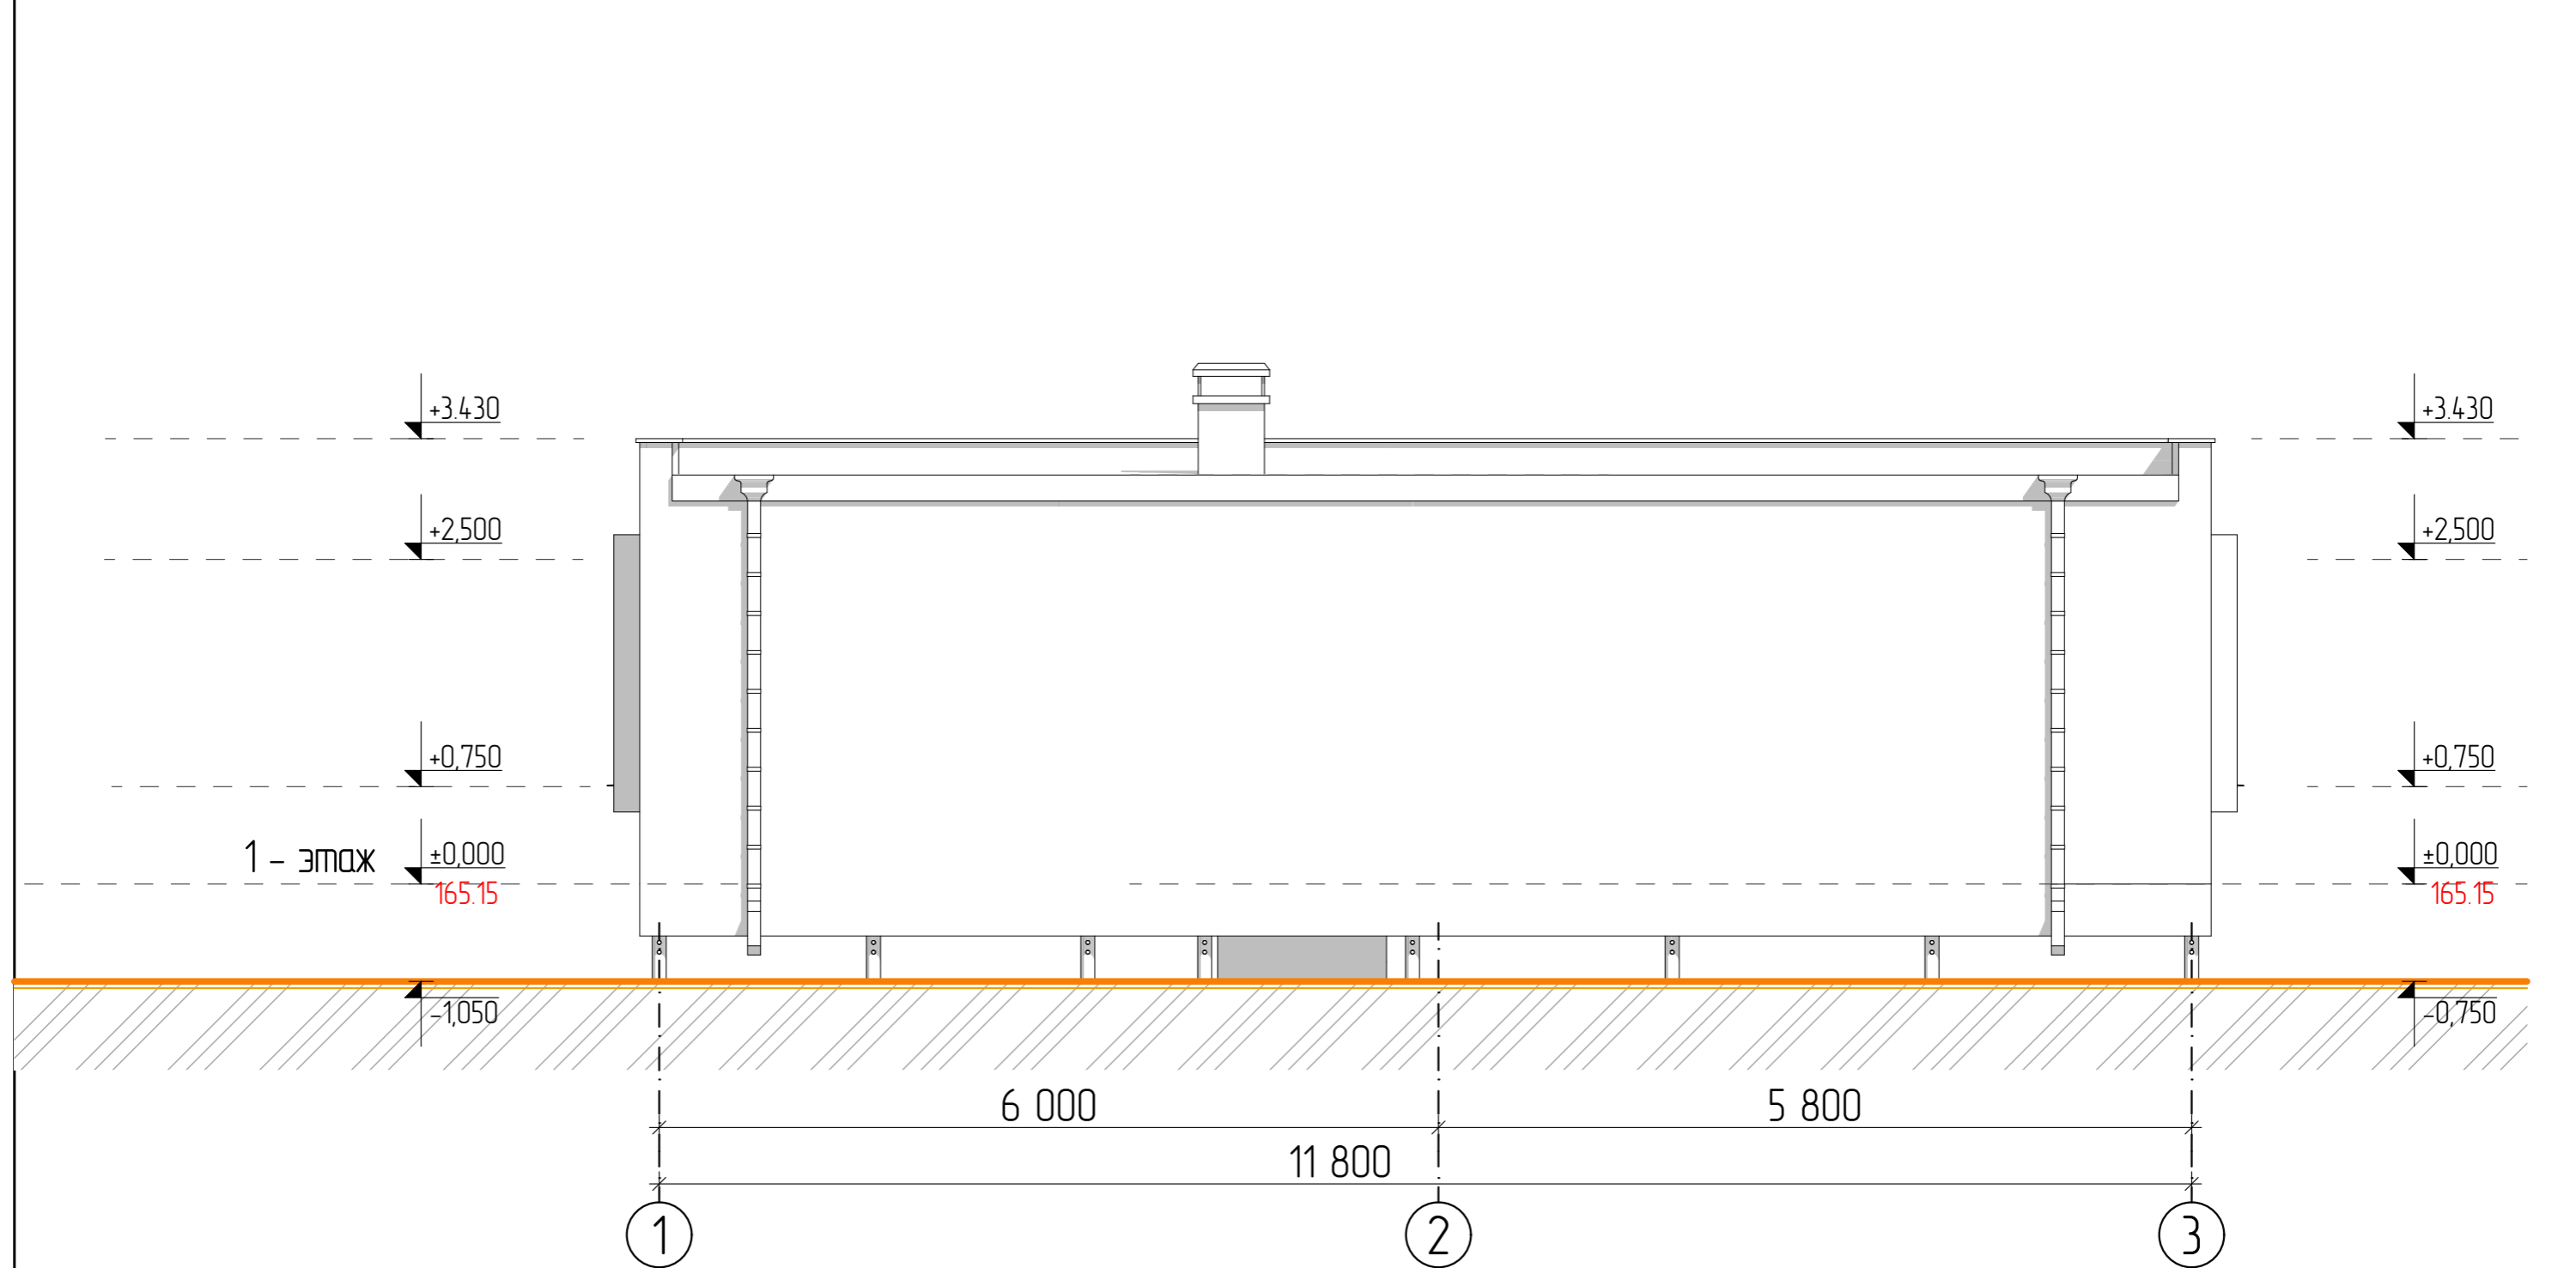

						г. Москва			
Изм.	Колуч	Лист	№Док.	Подп.	Дата	Проект жилого дома	Стадия	Лист	Листов
Исполнитель	Кудрин С.В.			<i>Суд</i>	10-06-24		РД	09	
Заказчик	Кирова Е.В.					Фасад в осях 1-3, пристройка	<b>АКАДЕМИК</b> СТРОЙ		




За условный ноль принято отметка в уровне чистого пола первого этажа равная 165.15 м Балтийской системы высот.

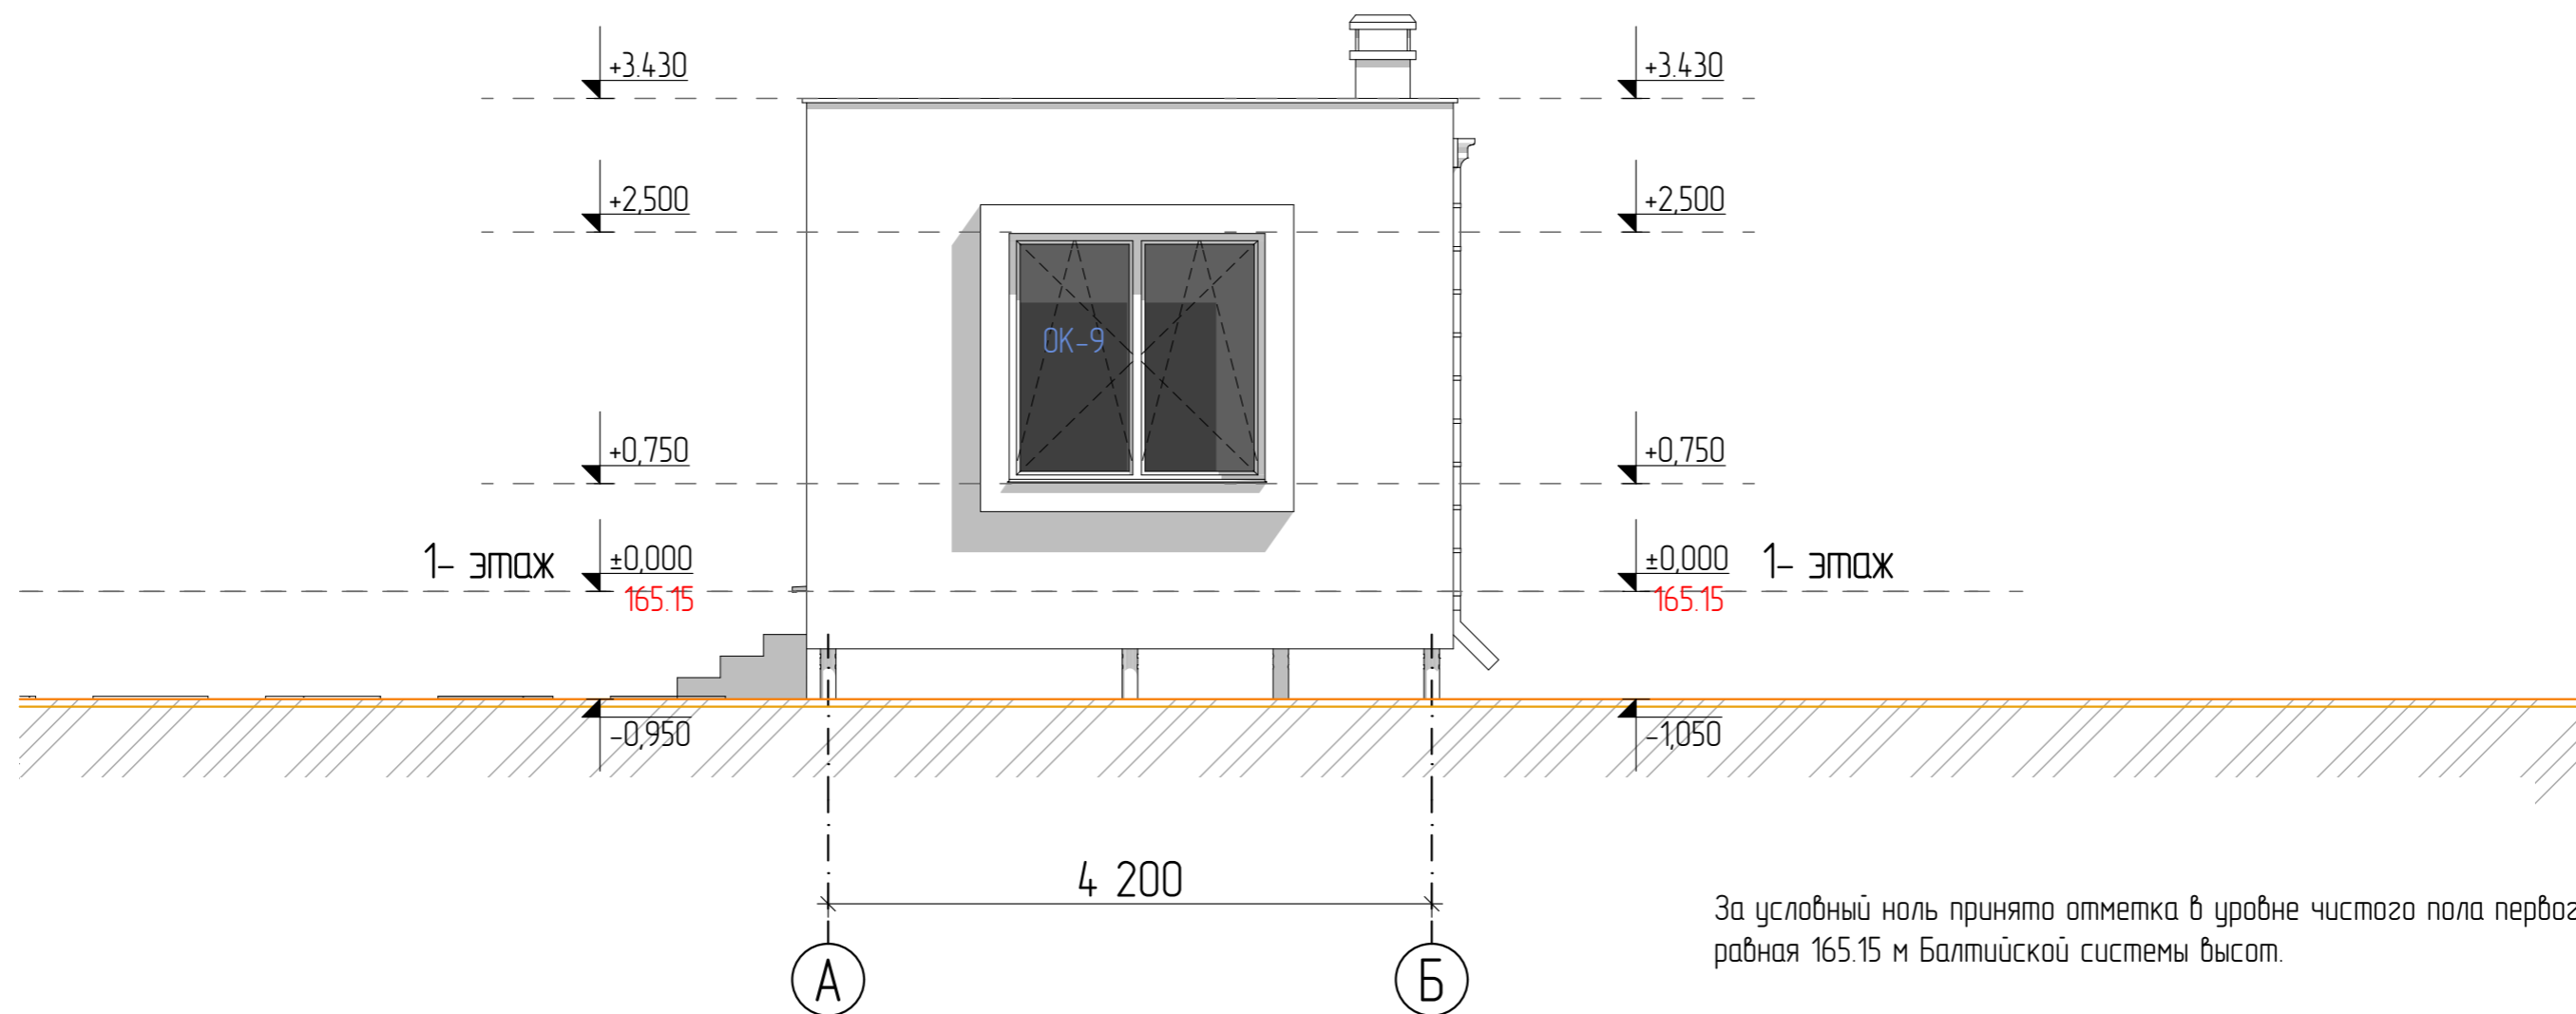						г. Москва,			
Изм.	Колуч	Лист	№Док.	Подп.	Дата	Проект жилого дома	Стадия	Лист	Листов
Исполнитель	Кудрин С.В.				10-06-24		РД	10	
Заказчик	Кирова Е.В.					Фасад в осях 3-1, пристройка			




						г. Москва,			
Изм.	Колуч	Лист	№Док.	Подп.	Дата	Проект жилого дома	Стадия	Лист	Листов
Исполнитель		Кудрин С.В.			10-06-24		РД	11	
Заказчик		Кирова Е.В.					<div>АКАДЕМИК СТРОЙ</div> 		

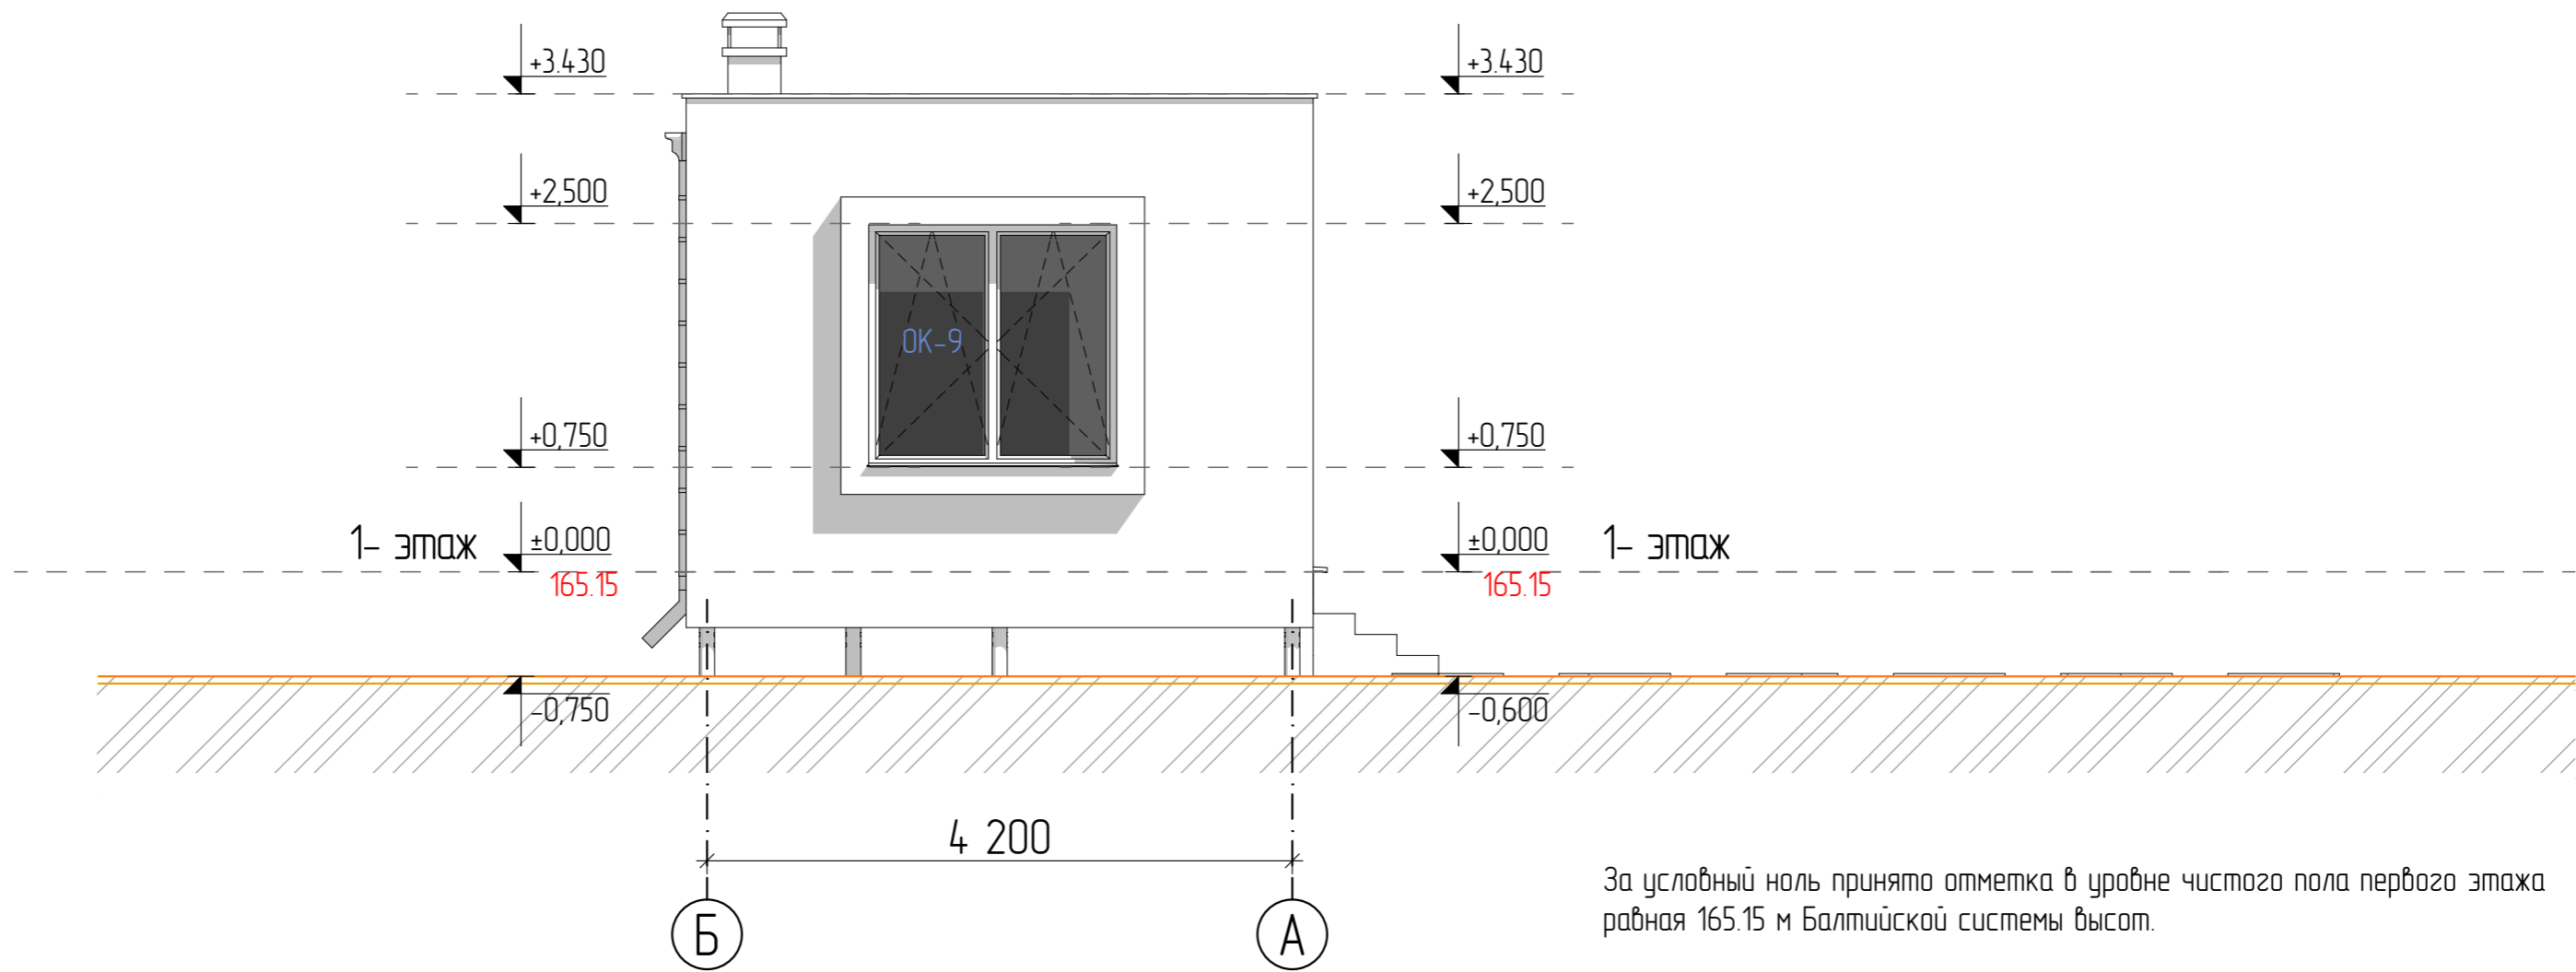

						г. Москва			
Изм.	Колуч	Лист	№Док.	Подп.	Дата	Проект жилого дома	Стадия	Лист	Листов
Исполнитель	Кудрин С.В.			<i>Суд</i>	10-06-24		РД	12	
Заказчик	Кирова Е.В.					Фасад в осях Б-А, пристройка	<b>АКАДЕМИК</b> СТРОЙ		



						г. Москва			
Изм.	Колуч	Лист	№Док.	Подп.	Дата	Проект жилого дома	Стадия	Лист	Листов
Исполнитель	Кудрин С.В.			<i>С.В. Кудрин</i>	10-06-24		РД	13	
Заказчик	Кирова Е.В.					Эскизная визуализация (1)	<b>АКАДЕМИК</b> СТРОЙ 		




						г. Москва			
Изм.	Колуч	Лист	№Док.	Подп.	Дата	Проект жилого дома	Стадия	Лист	Листов
Исполнитель	Кудрин С.В.			<i>Суд</i>	10-06-24		РД	14	
Заказчик	Кирова Е.В.					Эскизная визуализация (2)	<b>АКАДЕМИК</b> СТРОЙ		




						г. Москва			
Изм.	Колуч	Лист	№Док.	Подп.	Дата	Проект жилого дома	Стадия	Лист	Листов
Исполнитель	Кудрин С.В.			<i>С.В. Кудрин</i>	10-06-24		РД	15	
Заказчик	Кирова Е.В.					Эскизная визуализация (3)	<b>АКАДЕМИК</b> СТРОЙ		



Ведомость оконных проемов			
Название окна	ОК-9	ОК-10	
Количество	2	6	
Размер Ш x В	1 800×1 750	850×2 750	
Высота Подоконника Окна	750	0	
Высота Перемычки Окна	2 500	2 750	
Вид со Стороны Открывания			
Номинальная Площадь Проема О/Д	3,15	2,34	20,34 м²


						г. Москва			
Изм.	Колуч.	Лист	№Док.	Подп.	Дата				
						Проект жилого дома	Стадия	Лист	Листов
Исполнитель		Кудрин С.В.			10-06-24		РД	17	
						Ведомость оконных проемов	<div>АКАДЕМИК СТРОЙ</div> 		
Заказчик		Кирова Е.В.							


# РАБОЧИЙ ПРОЕКТ ИНДИВИДУАЛЬНОГО ЖИЛОГО ДОМА

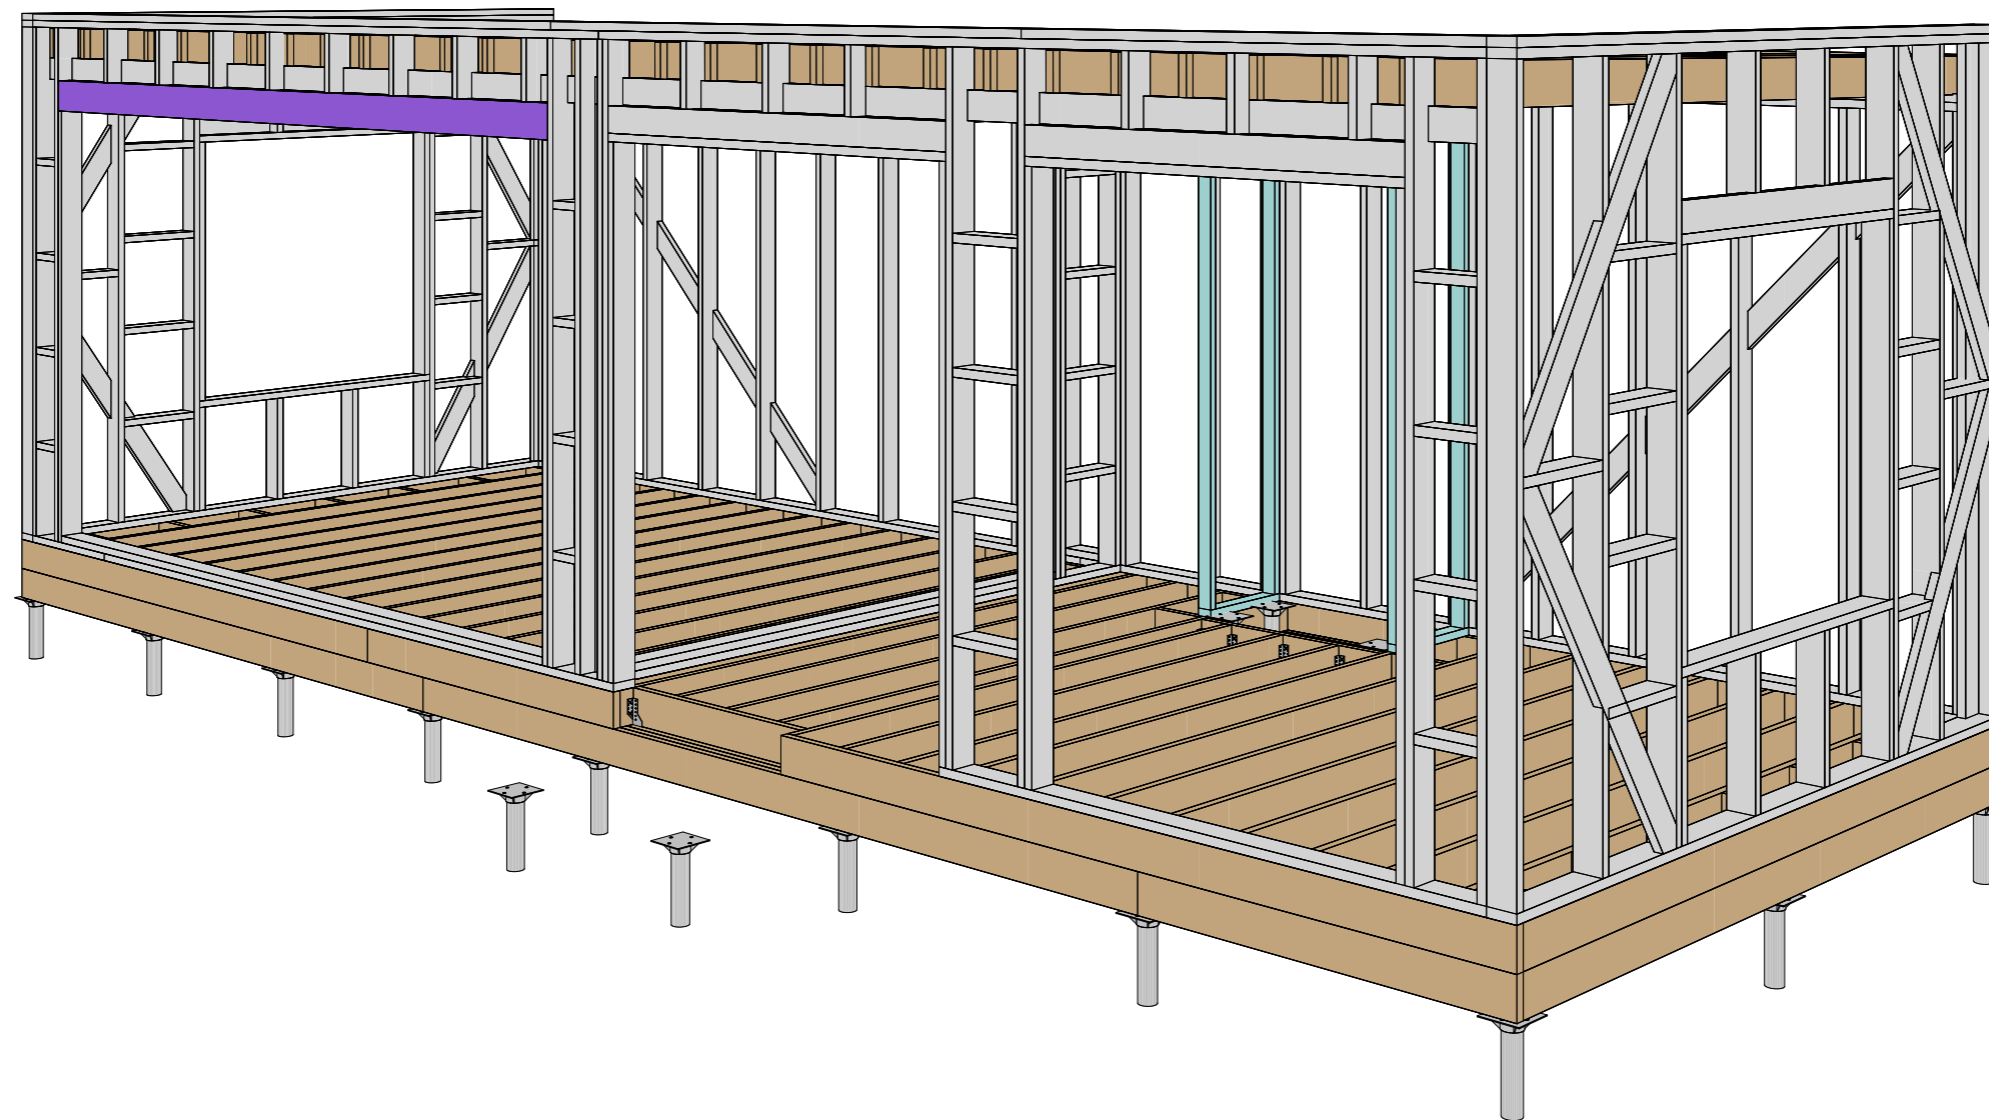


Лист	Наименование	Примечание
1	3D-вид каркаса	
2	План свайного поля	
3	План обвязки свай	
4	Вид обвязки свай	
5	План цокольного перекрытия	
6	Вид цокольного перекрытия	
7	Вид стен 1 этажа	
8	Схема сборки стен 1 этажа	
9	Стена 1-01	
10	Стена 1-02	
11	Стена 1-03	
12	Стена 1-04	
13	Стена 1-05	
14	Стена 1-06	
15	План чердачного перекрытия	
16	Вид чердачного перекрытия	
17	Спецификация пиломатериалов	

	ФИО	Подпись	Дата	Рабочий проект летней кухни 12,1 x 4,5	Лист	Листов
Разработал	Фонин Д. В.		04.09.2023			
Проверил	Миронов Н. В.			Ведомость чертежей		17
Заказчик	Кирова Е.В.					

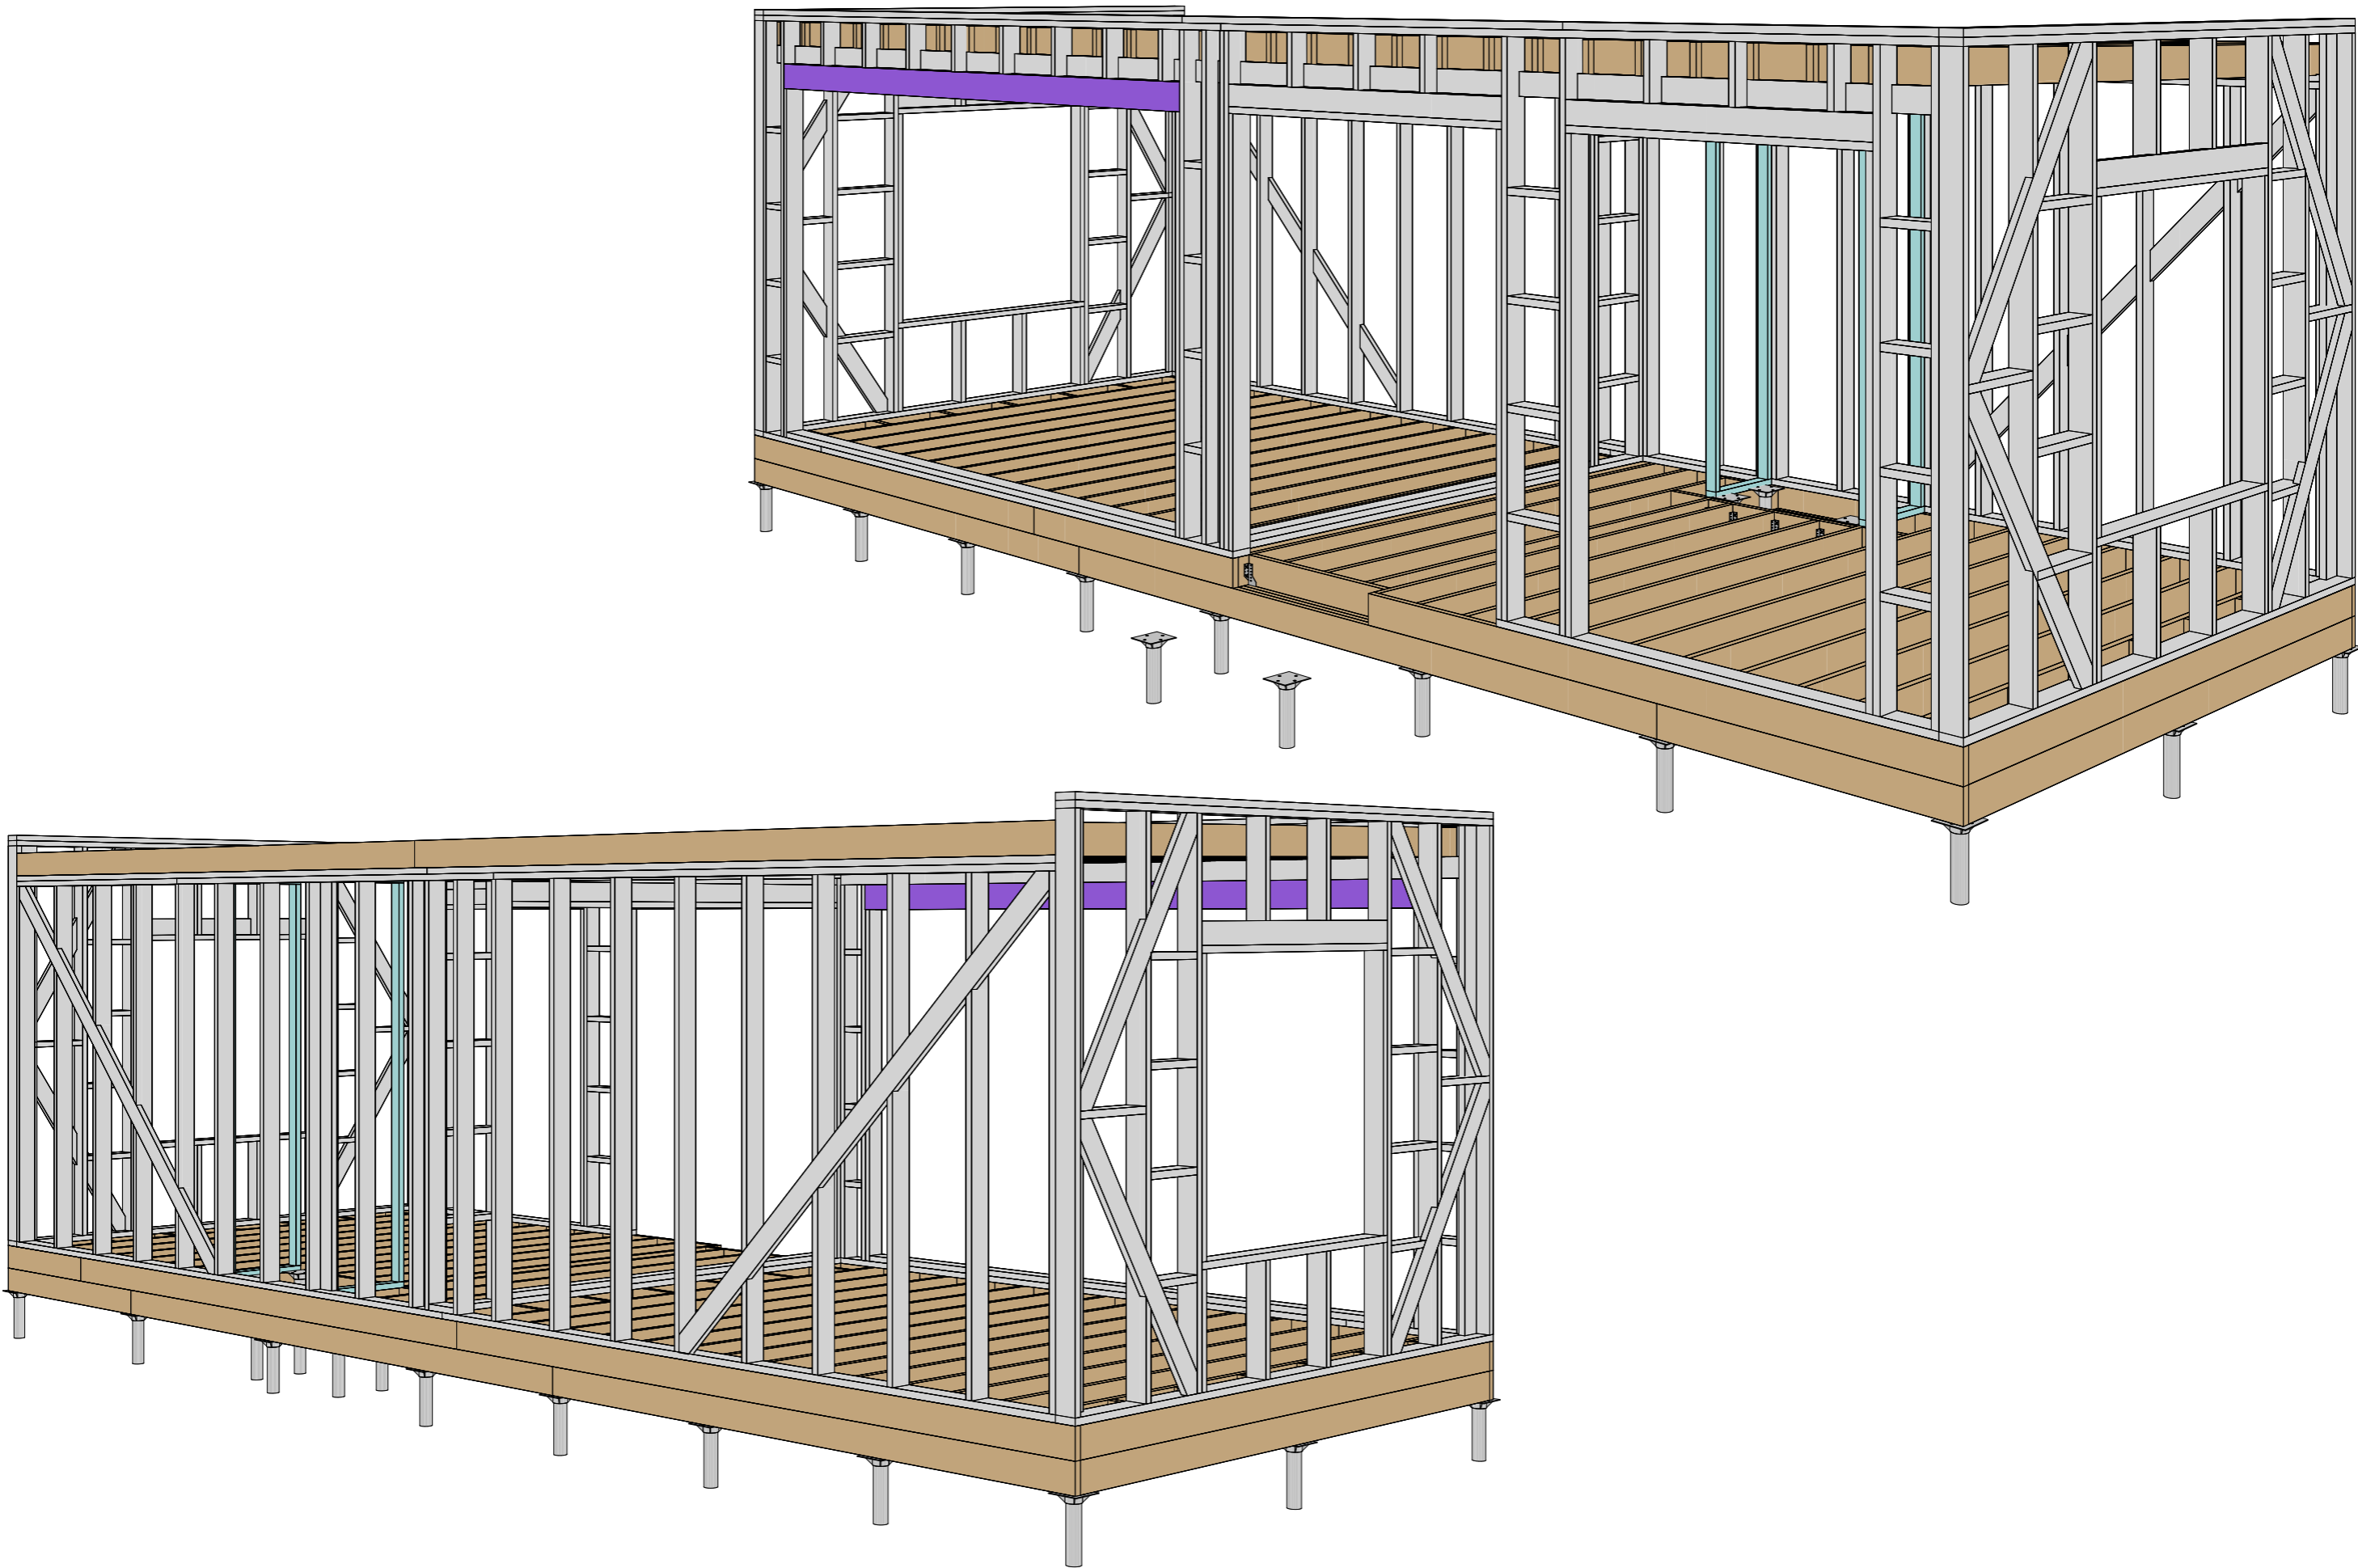

	ФИО	Подпись	Дата	Рабочий проект летней кухни 12,1 x 4,5  3D-вид каркаса	Лист	Листов
Разработал	Фонин Д. В.		04.09.2023		1	17
Проверил	Миронов Н. В.					
Заказчик	Кирова Е.В.					

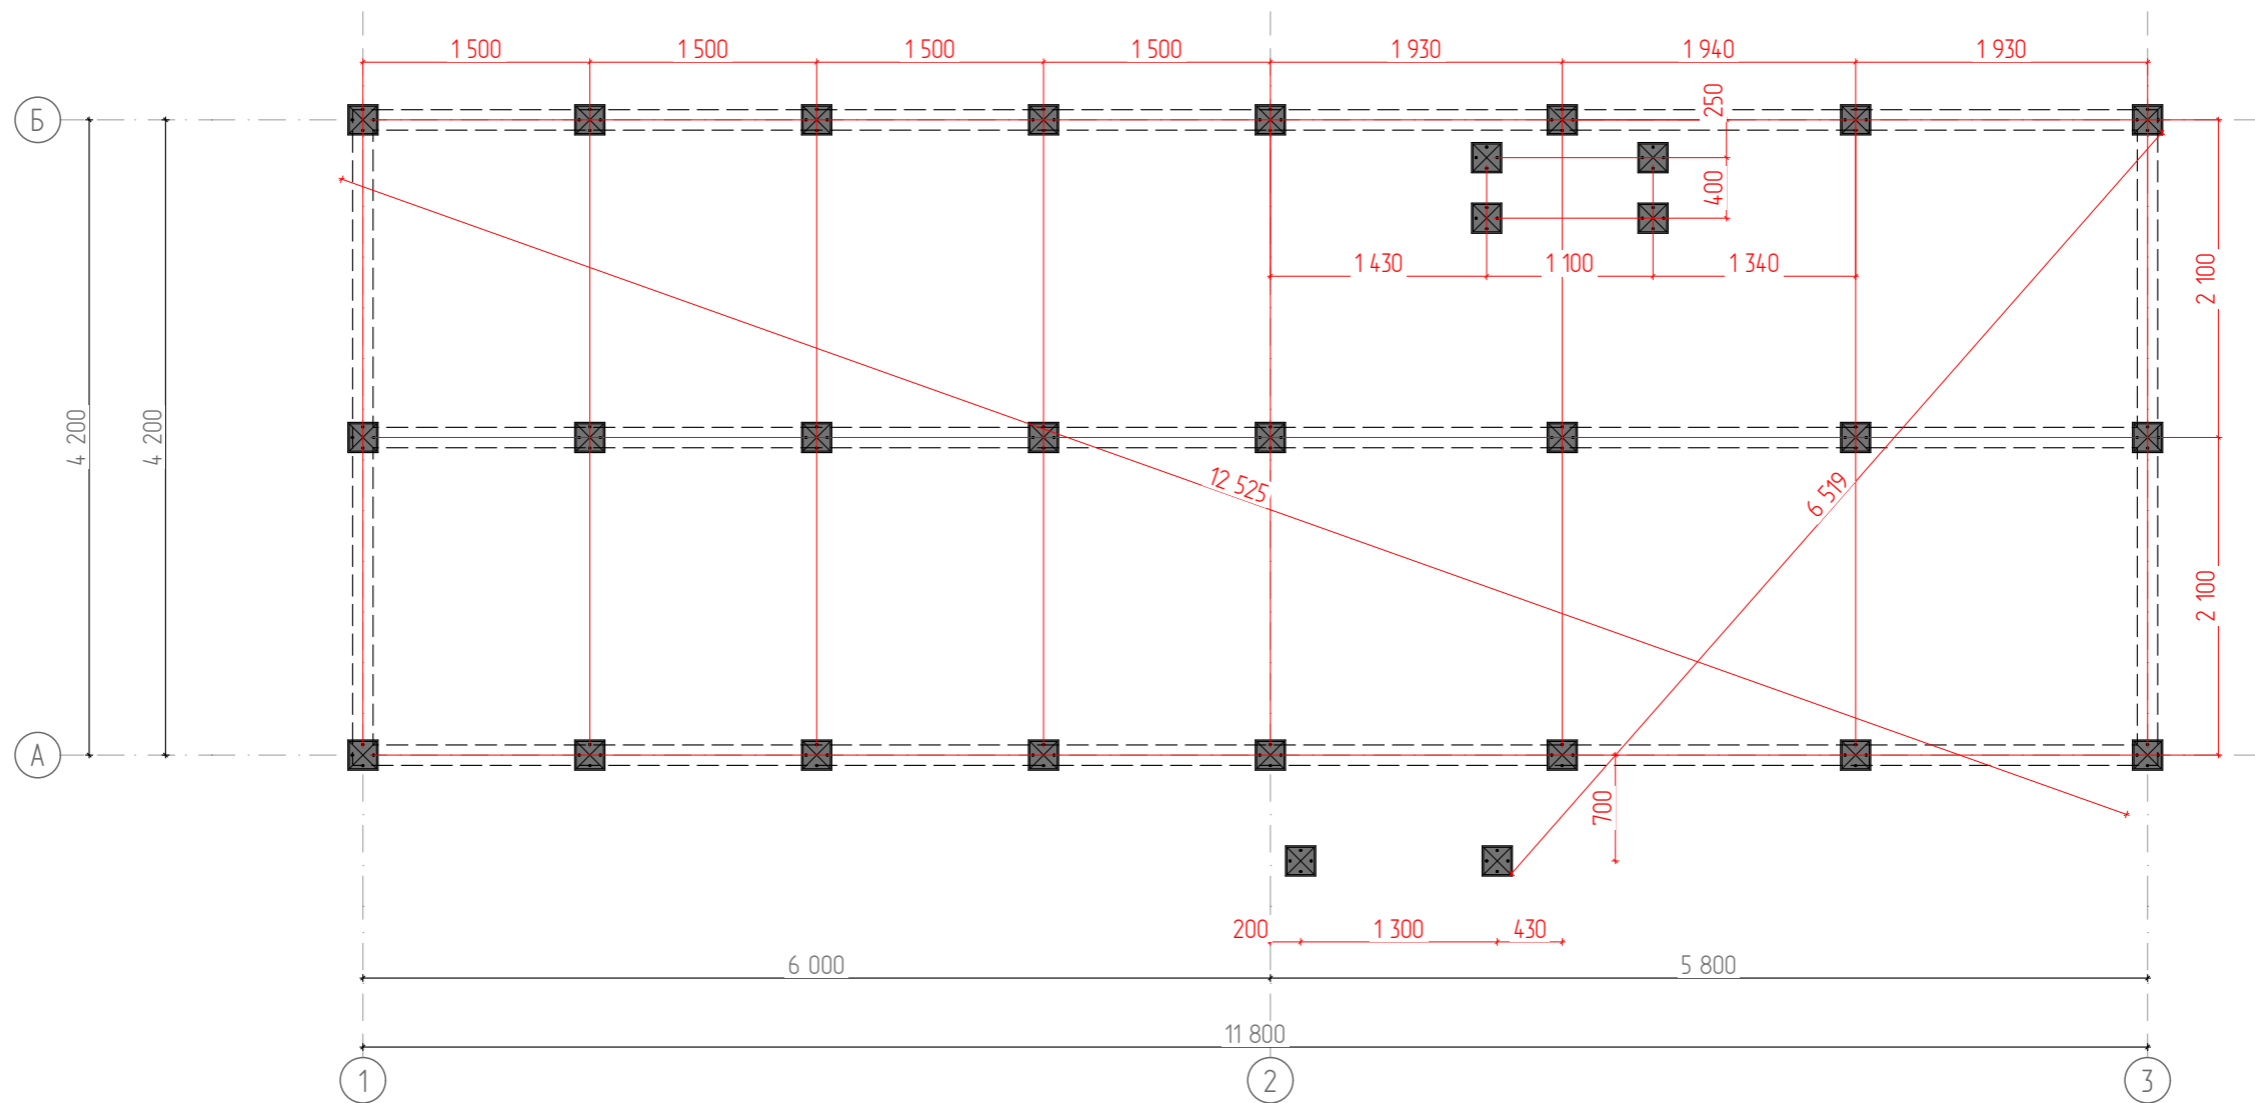


Спецификация свай

	Количество
Свая винтовая d-89 мм	30
	30


	ФИО	Подпись	Дата	Рабочий проект летней кухни 12,1 x 4,5	Лист	Листов
Разработал	Фонин Д. В.		04.09.2023			
Проверил	Миронов Н. В.			План свайного поля	2	17
Заказчик	Кирова Е.В.					

Спецификация обвязки


Элемент	№	Длина, мм	Кол-во	Объем
Доска 195х45				
	Б005	6 000	2	0,10
	Б014	5 955	2	0,10
	Б009	5 910	2	0,10
	Б007	5 800	2	0,10
	Б015	5 755	2	0,10
	Б011	5 710	2	0,10
	Б002	5 370	3	0,15
	Б001	4 568	1	0,04
	Б001	4 567	1	0,04
	Б016	4 523	1	0,04
	Б004	4 245	2	0,08
	Б006	2 100	2	0,04
	Б008	2 055	4	0,08
	Б010	2 010	4	0,08
	Б003	1 998	2	0,04
	Б012	1 966	2	0,04
	Б013	1 965	1	0,02
	Б012	1 965	1	0,02
	Б017	1 953	1	0,02
			37	1,29 м³

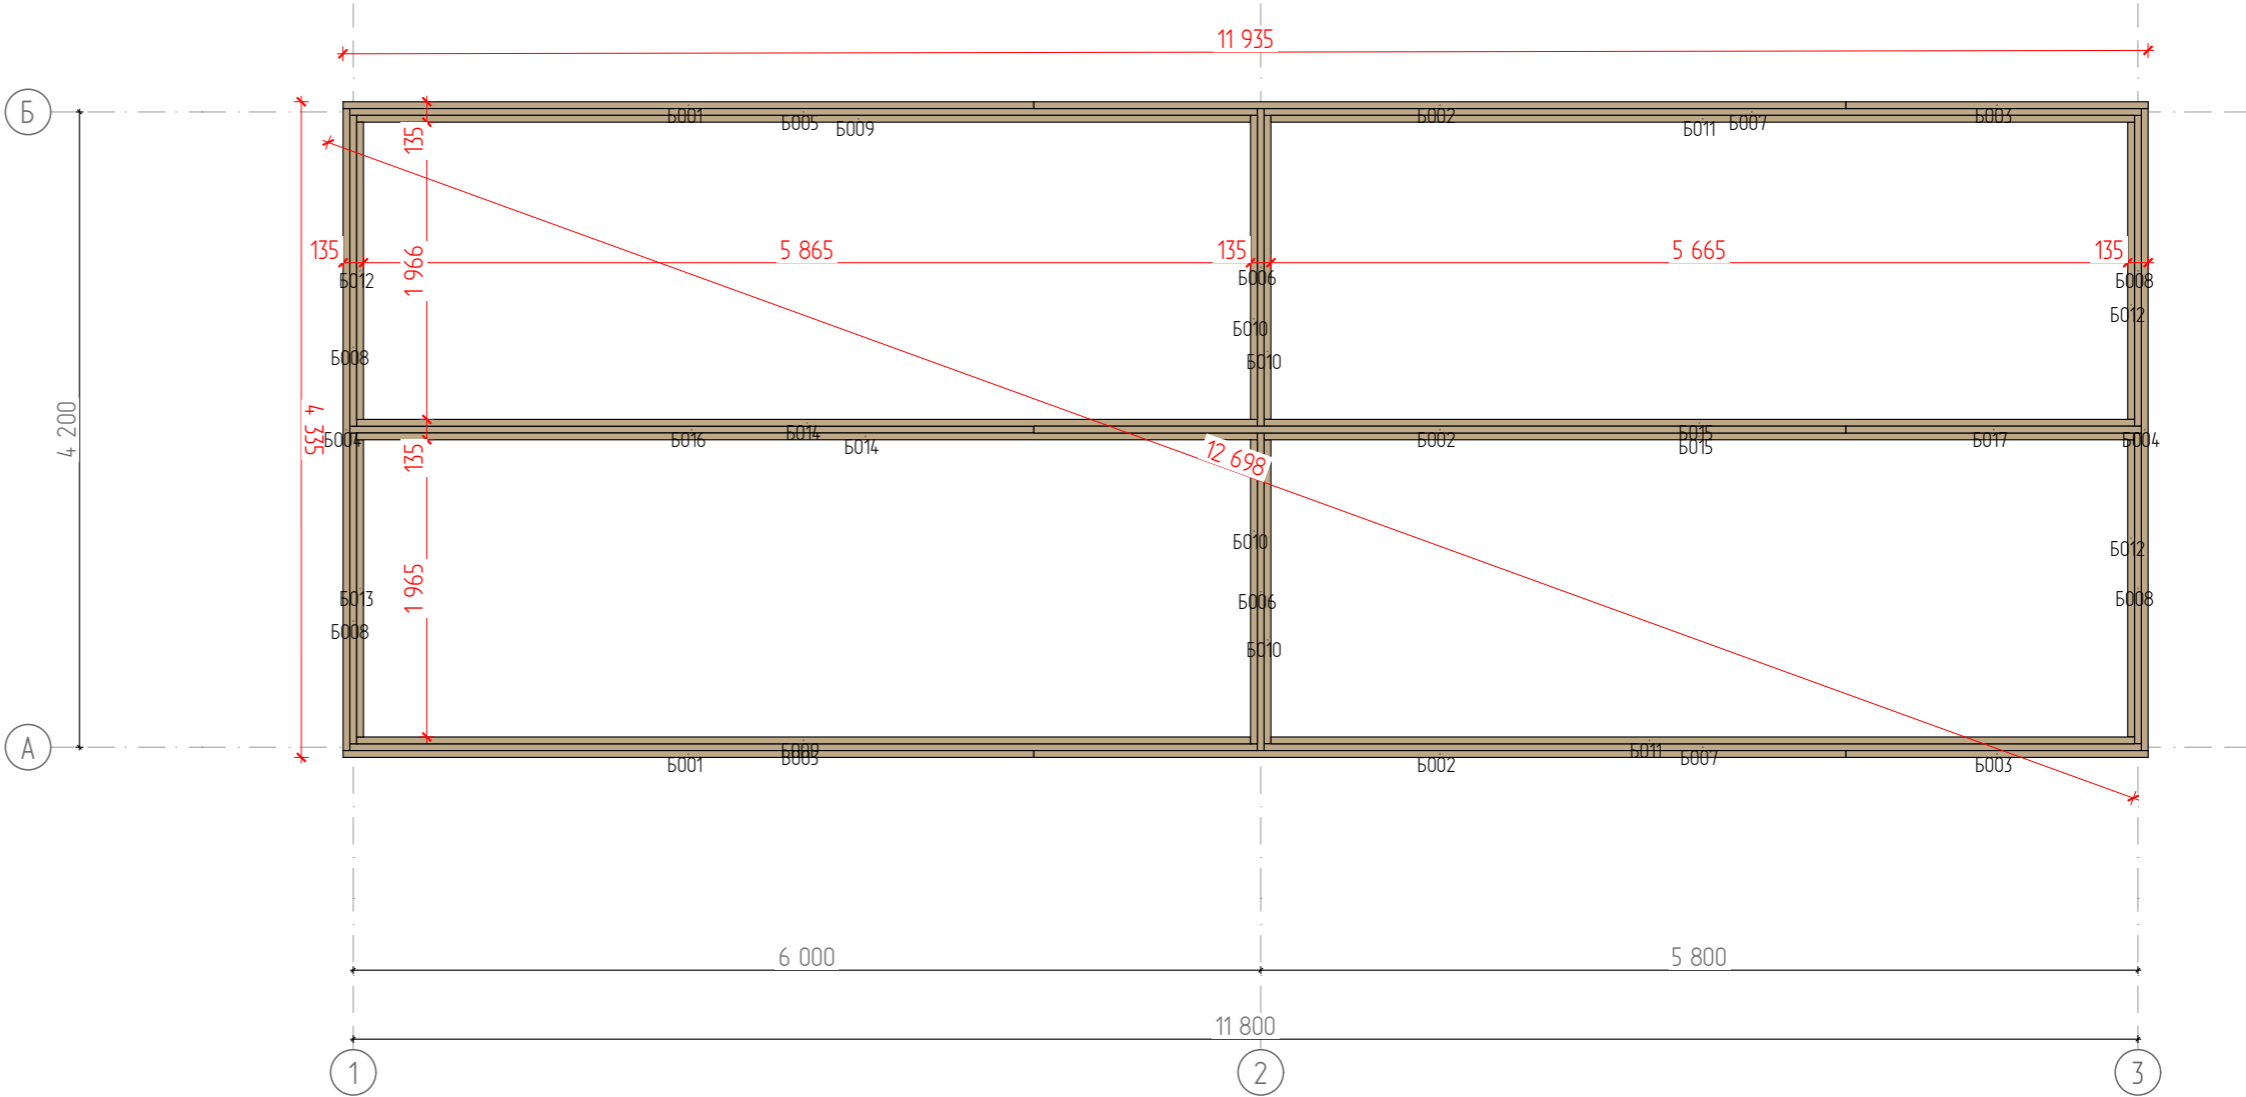

	ФИО	Подпись	Дата	Рабочий проект летней кухни 12,1 x 4,5	Лист	Листов
Разработал	Фонин Д. В.		04.09.2023			
Проверил	Миронов Н. В.			План обвязки свай	3	17
Заказчик	Кирова Е.В.					

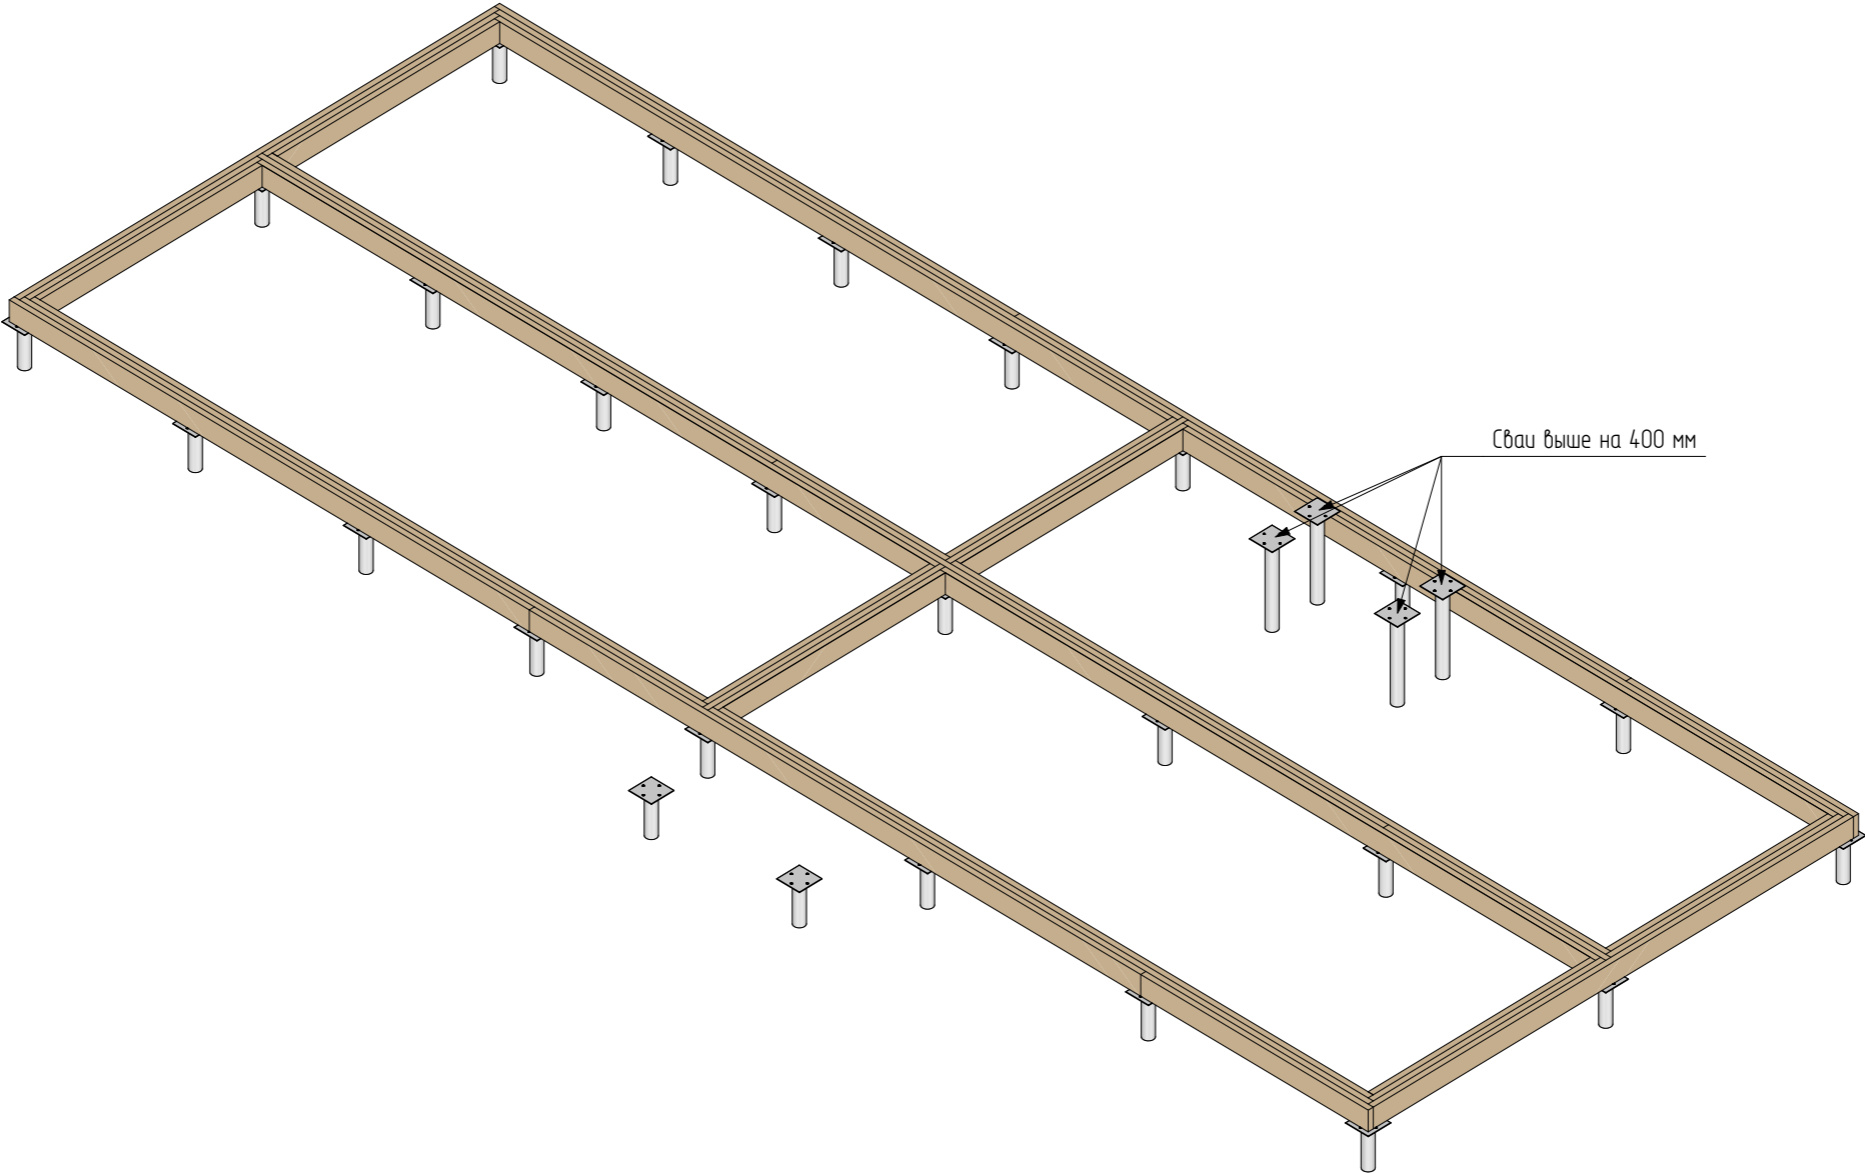

	ФИО	Подпись	Дата	Рабочий проект летней кухни 12,1 x 4,5	Лист	Листов
Разработал	Фонин Д. В.		04.09.2023			
Проверил	Миронов Н. В.			Вид обвязки свай	4	17
Заказчик	Кирова Е.В.					

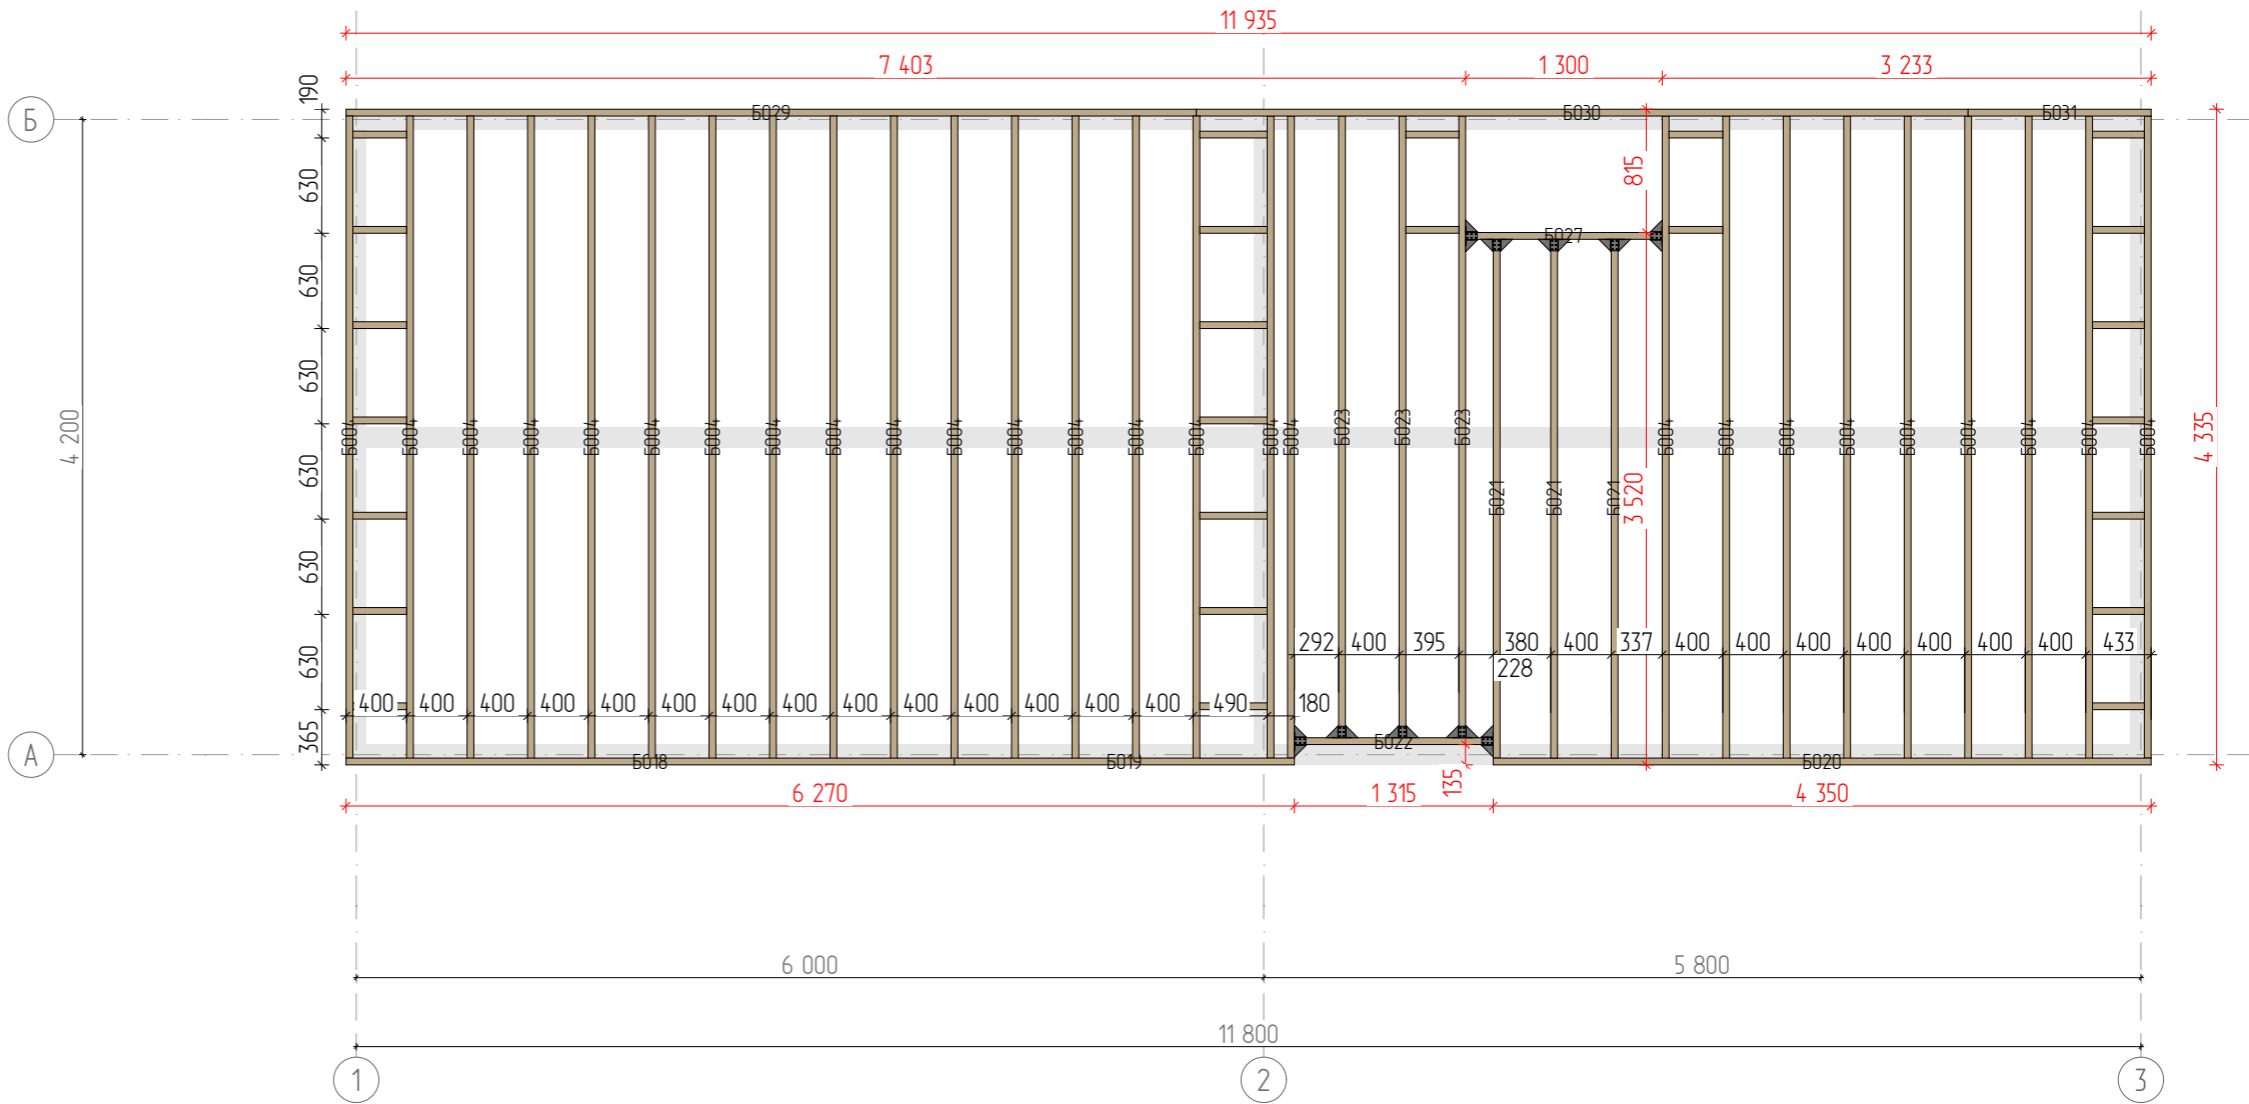


Спецификация цокольного перекрытия

Элемент	№	Длина	Кол-во	Объем
Доска 195х45				
	Б029	5 623	1	0,05
	Б030	5 103	1	0,04
	Б020	4 350	1	0,04
	Б004	4 245	26	1,04
	Б023	4 111	3	0,12
	Б018	4 023	1	0,04
	Б021	3 430	3	0,09
	Б019	2 248	1	0,02
	Б022	1 315	1	0,01
	Б027	1 300	1	0,01
	Б031	1 210	1	0,01
	Б025	445	7	0,00
	Б024	355	9	0,00
	Б028	350	2	0,00
	Б026	343	7	0,00
			65	1,47 м³


Спецификация крепежа

Опора бруса раскрытая 50х140	10
------------------------------	----

	ФИО	Подпись	Дата	Рабочий проект летней кухни 12,1 х 4,5	Лист	Листов
Разработал	Фонин Д. В.		04.09.2023			
Проверил	Миронов Н. В.			План цокольного перекрытия	5	17
Заказчик	Кирова Е.В.					

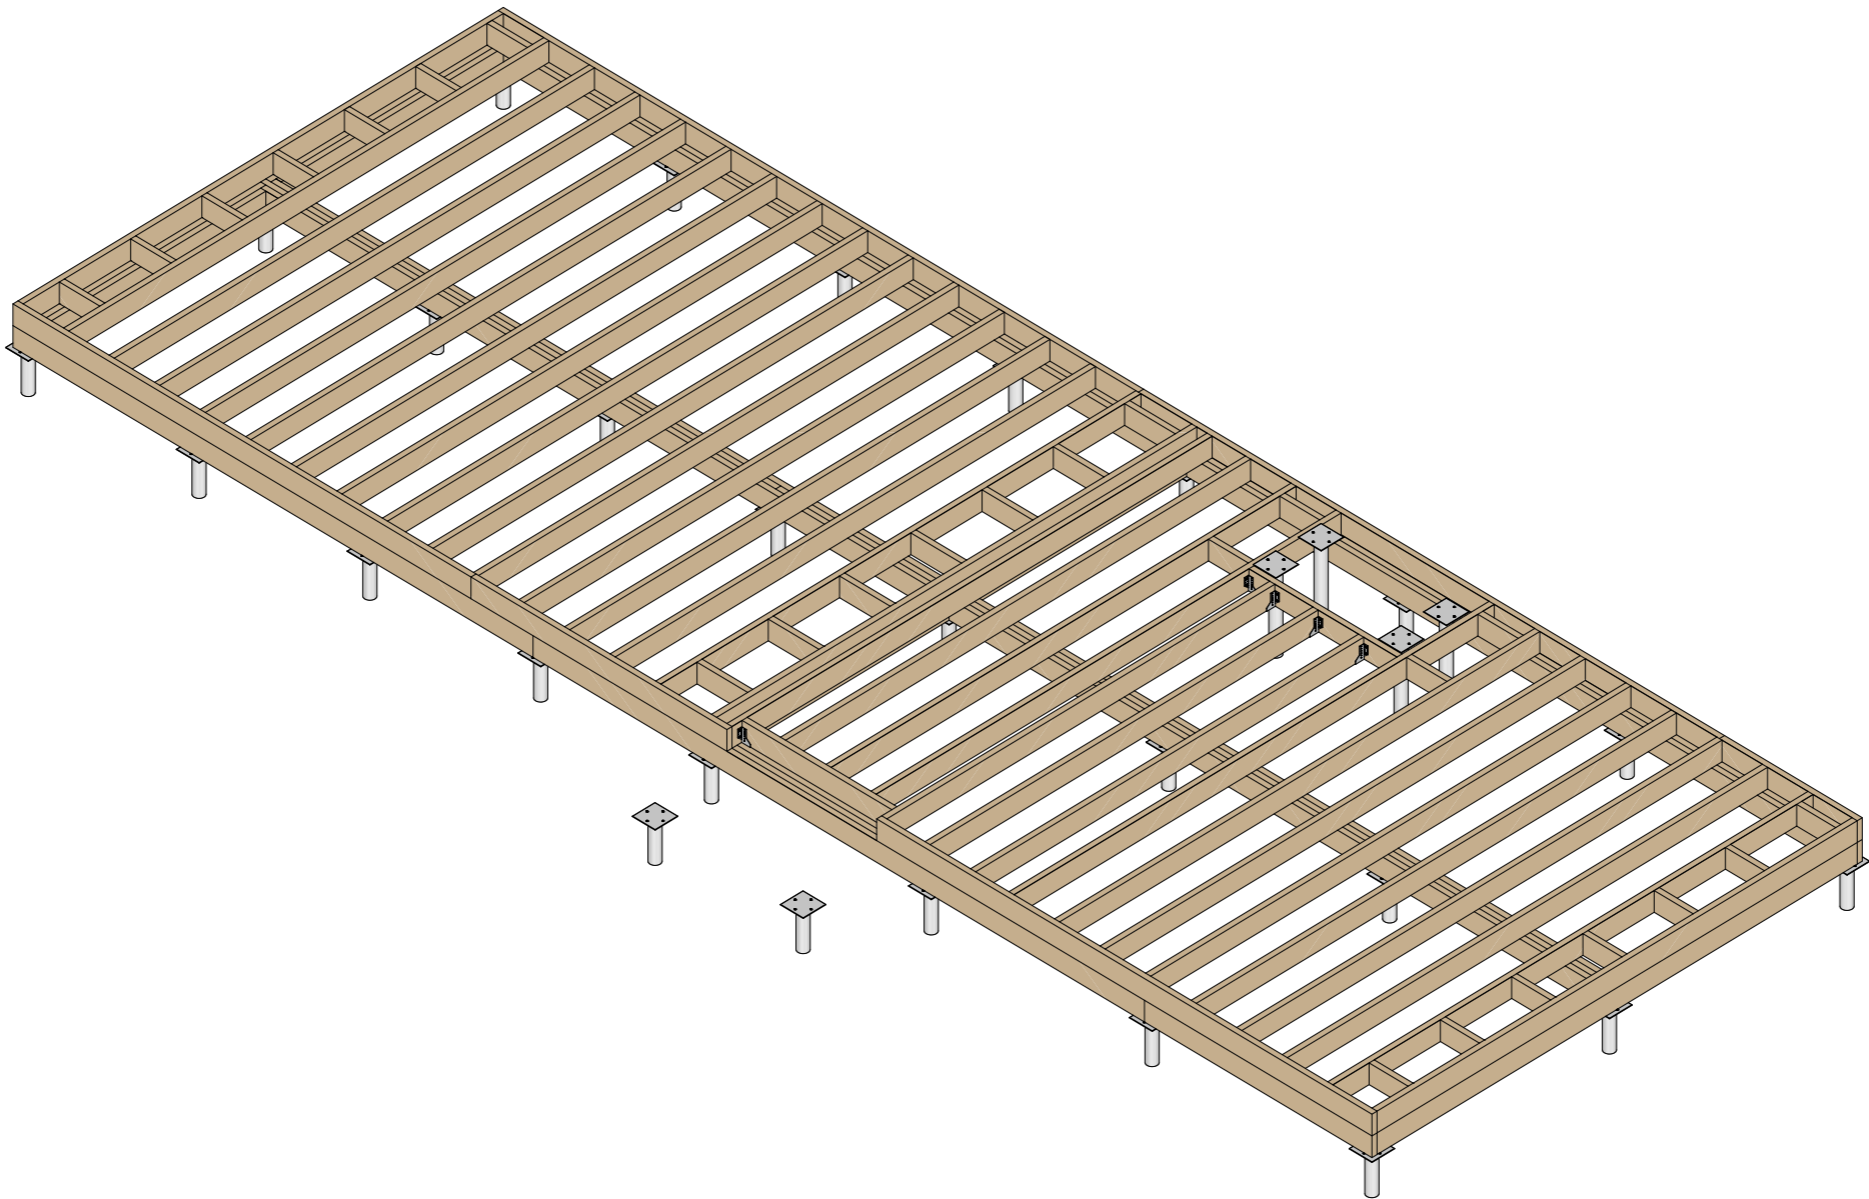


	ФИО	Подпись	Дата	Рабочий проект летней кухни 12,1 x 4,5	Лист	Листов
Разработал	Фонин Д. В.		04.09.2023			
Проверил	Миронов Н. В.			Вид цокольного перекрытия	6	17
Заказчик	Кирова Е.В.					

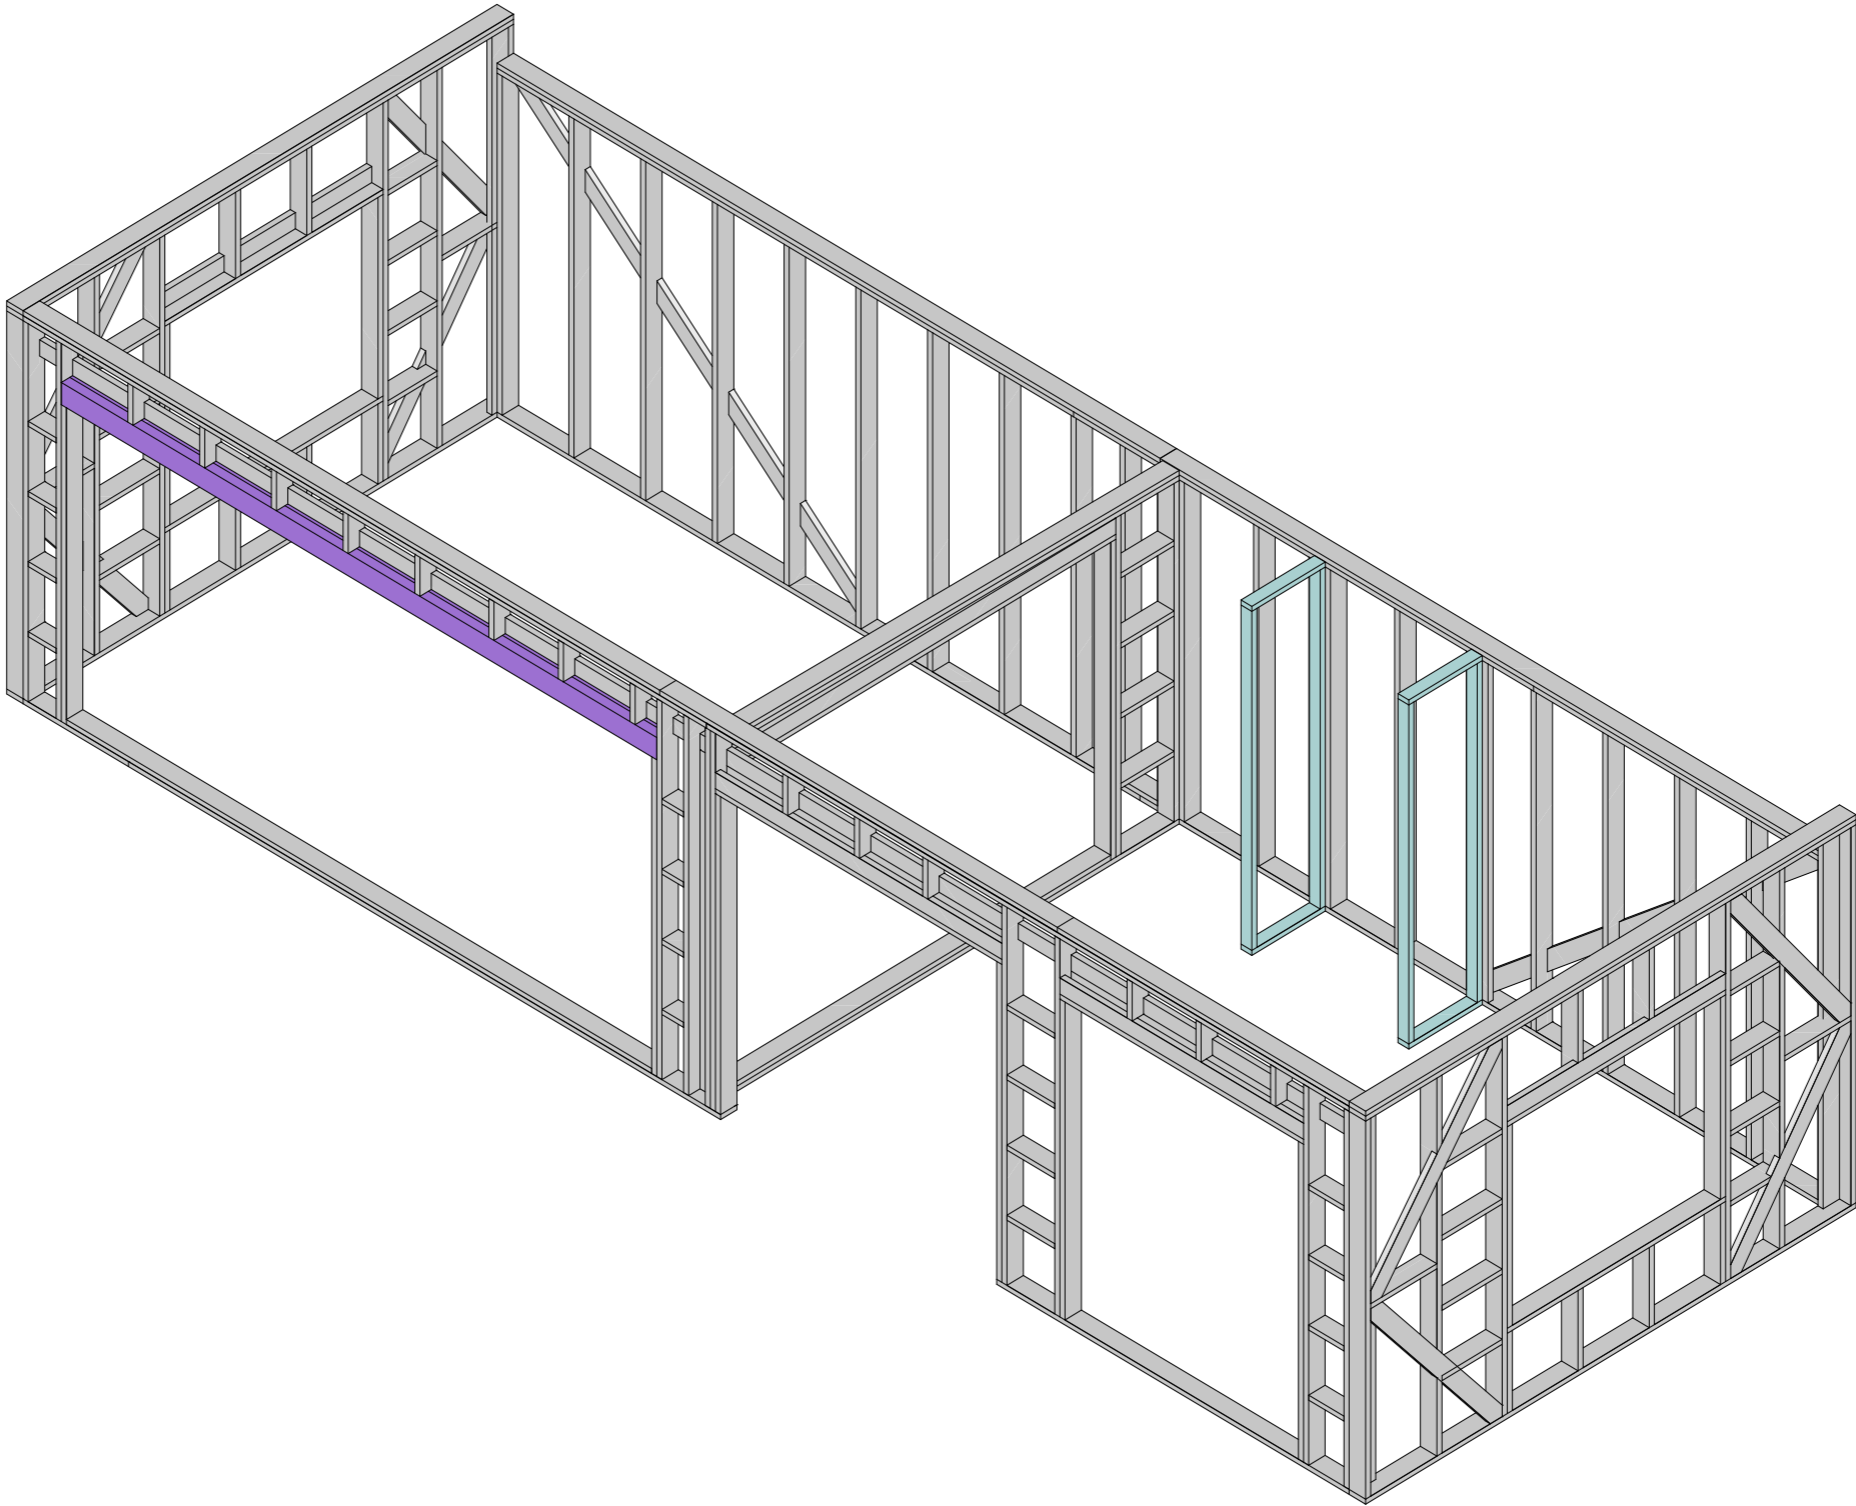

Пиломатериалы - Стен 1 этажа

Наименование	Объем
LVL-брус 300x75	0,16
Доска 145x45	2,53
Доска 95x45	0,04
	2,73 м³



	ФИО	Подпись	Дата	Рабочий проект летней кухни 12,1 x 4,5	Лист	Листов
Разработал	Фонин Д. В.		04.09.2023			
Проверил	Миронов Н. В.			Вид стен 1 этажа	7	17
Заказчик	Кирова Е.В.					

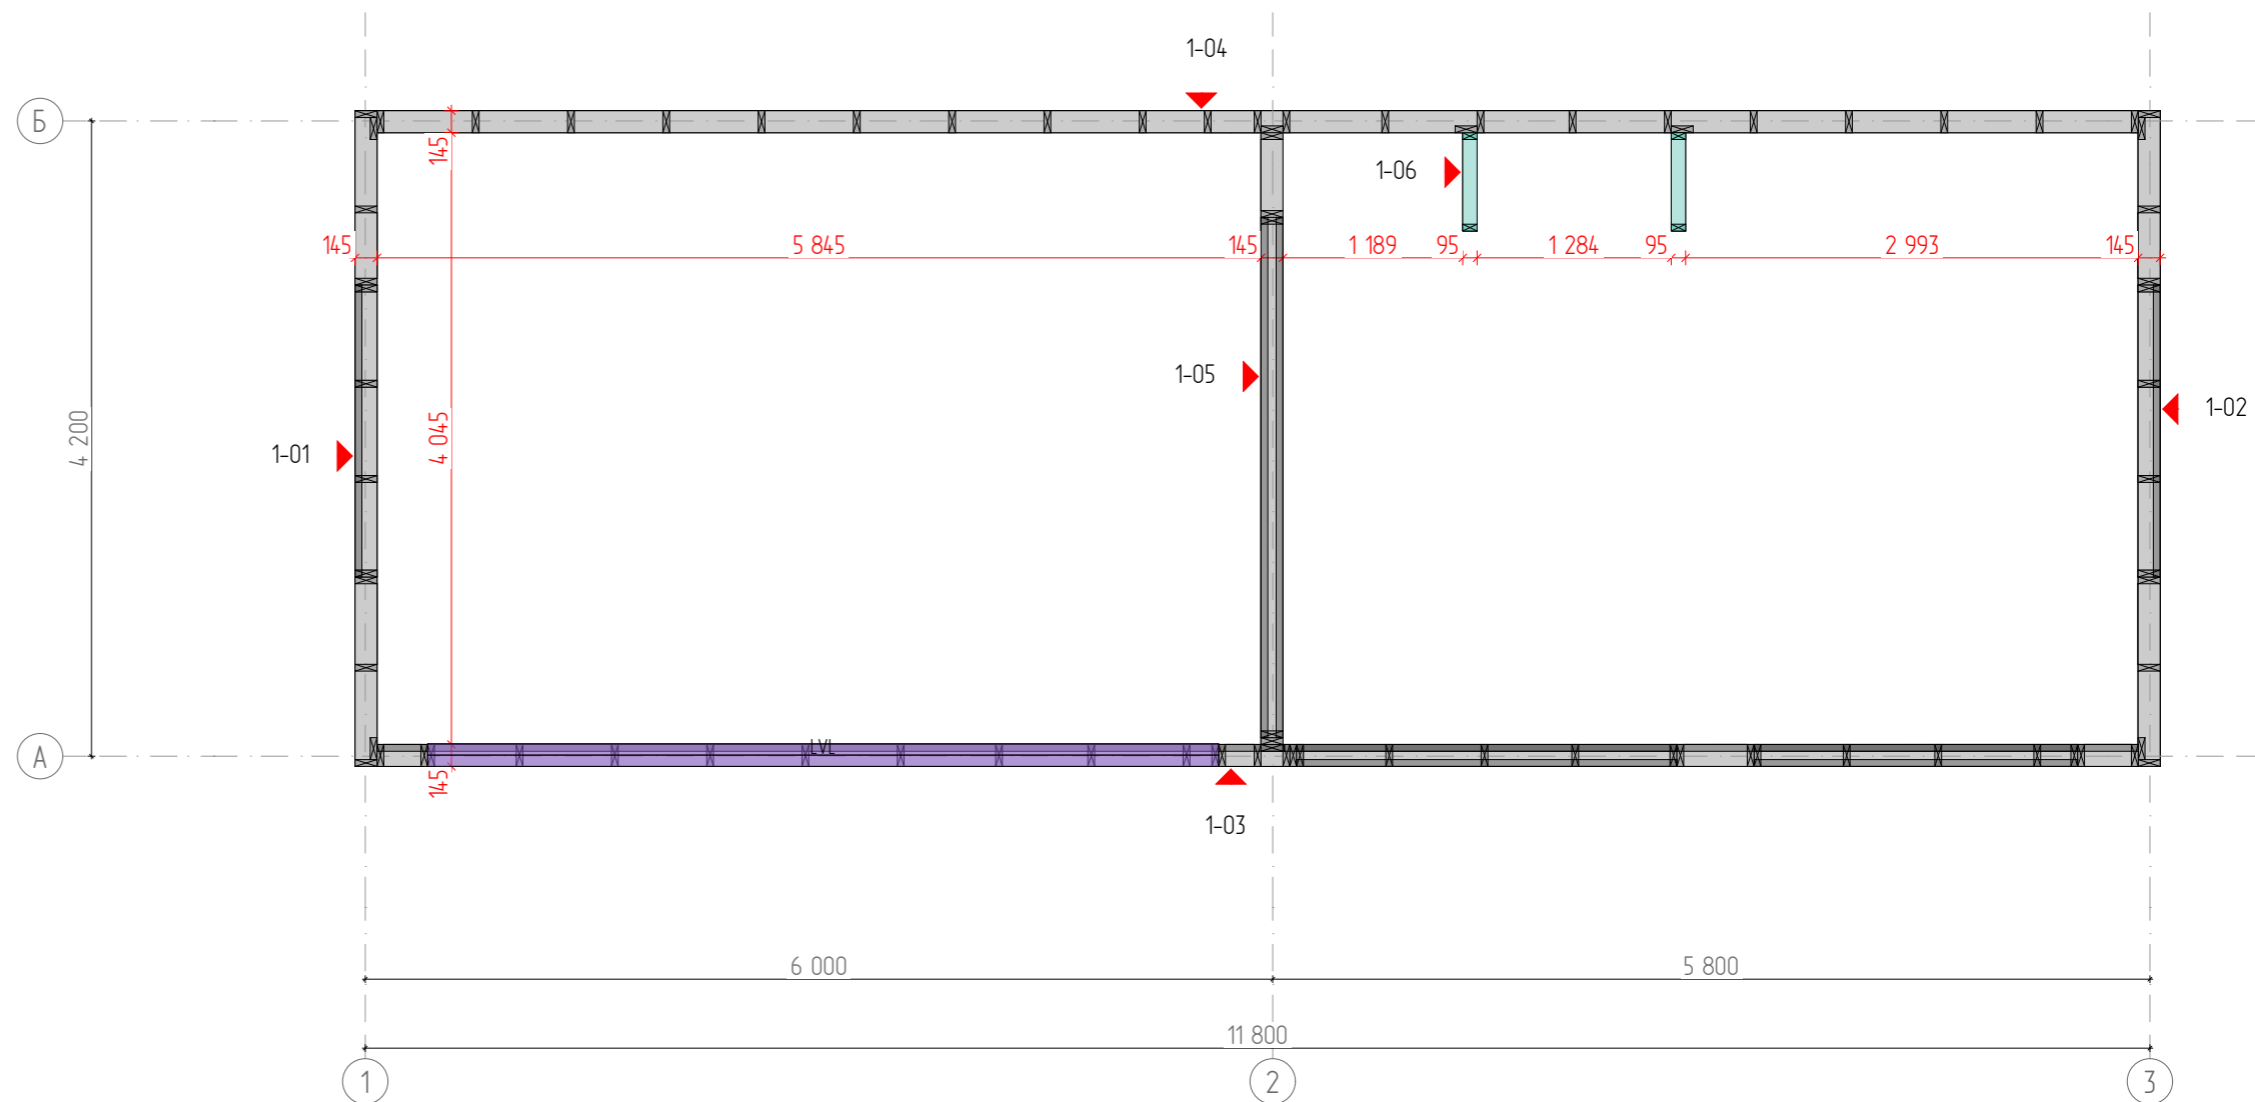

Спецификация – опоры террасы и крыльца


Элемент	№	Длина, мм	Кол-во	Объем
---------	---	-----------	--------	-------

	ФИО	Подпись	Дата	Рабочий проект летней кухни 12,1 x 4,5	Лист	Листов
Разработал	Фонин Д. В.		04.09.2023			
Проверил	Миронов Н. В.			Схема сборки стен 1 этажа	8	17
Заказчик	Кирова Е.В.					

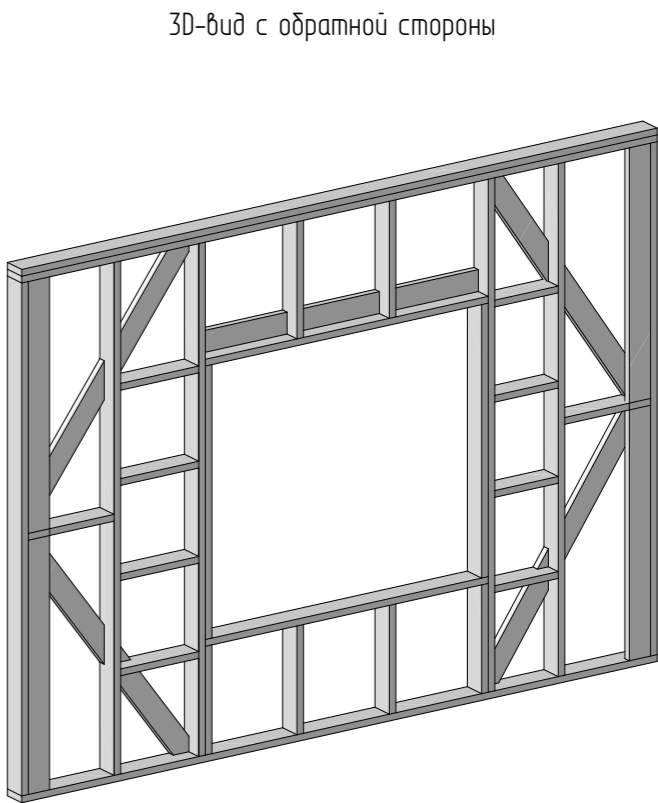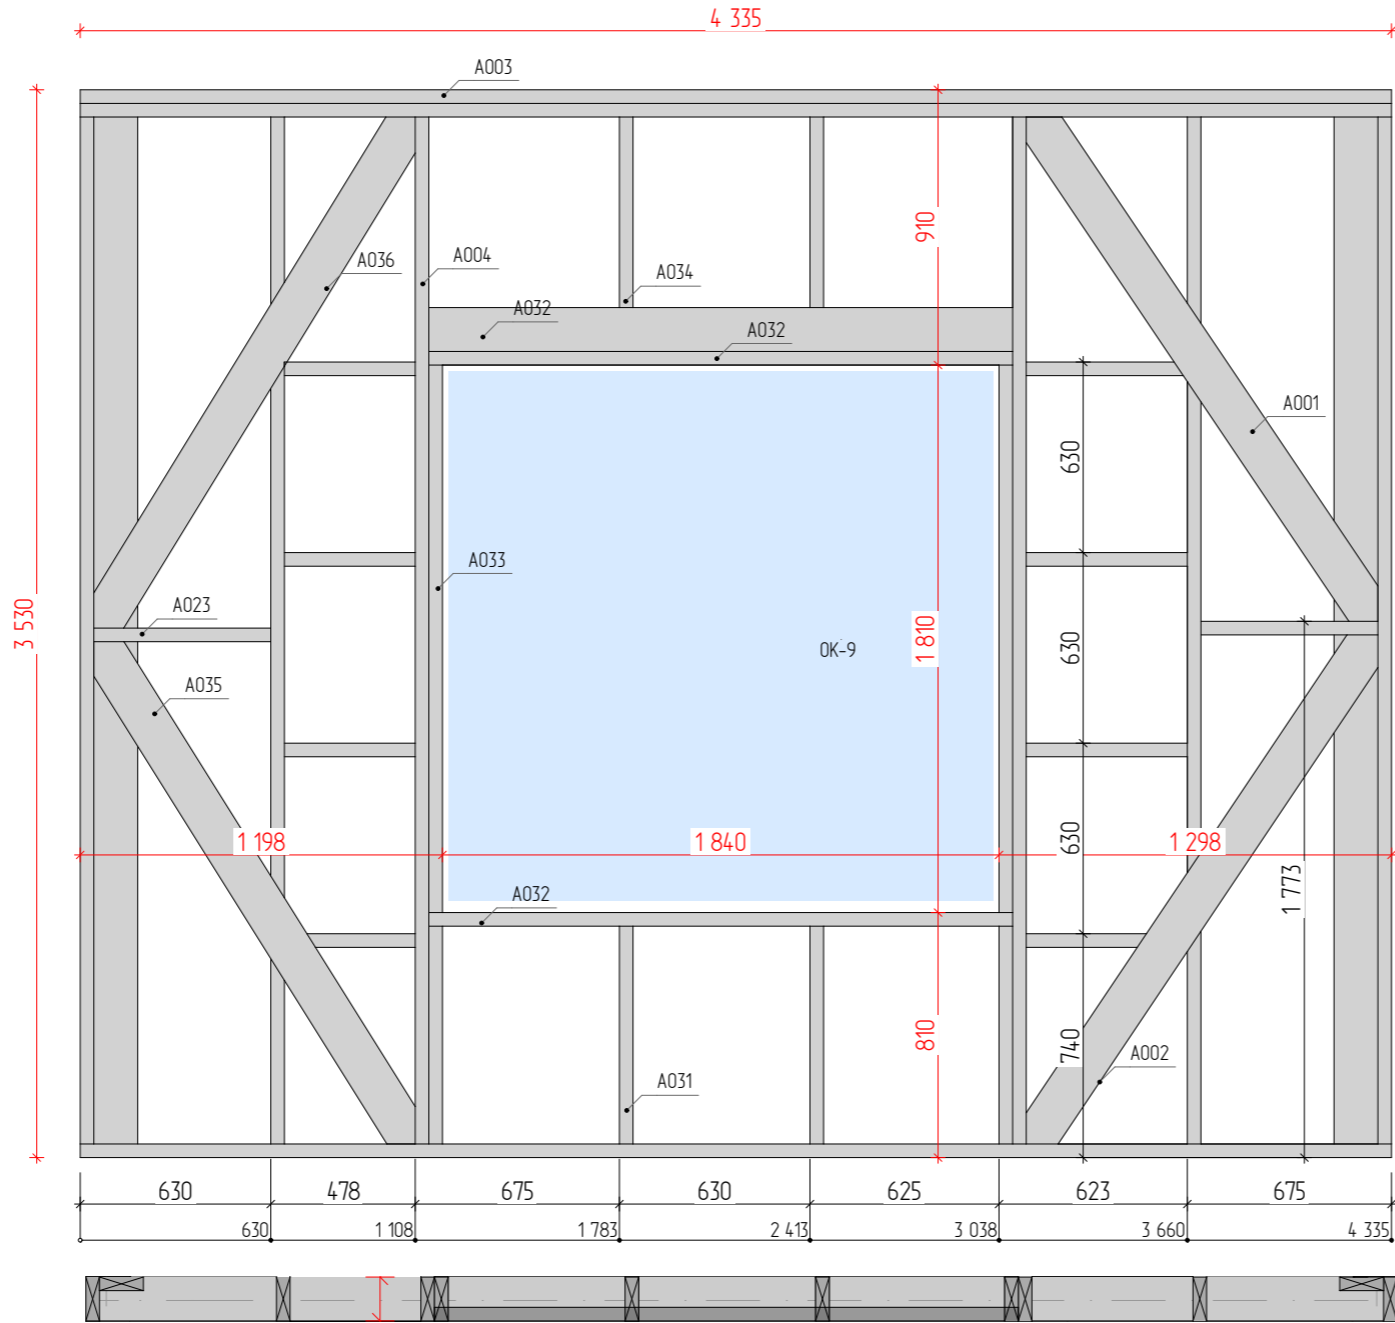


Спецификация - Стена 1-01


Элемент	№	Длина, мм	Кол-во	Объем
Доска 145x45				
	A003	4 335	3	0,09
	A004	3 395	8	0,16
	A002	2 045	1	0,01
	A001	2 032	1	0,01
	A036	1 996	1	0,01
	A035	1 971	1	0,01
	A032	1 930	3	0,03
	A033	1 810	2	0,02
	A034	775	2	0,02
	A031	720	4	0,00
	A023	585	2	0,00
	A030	533	4	0,00
	A037	433	4	0,00
			36	0,36 м³

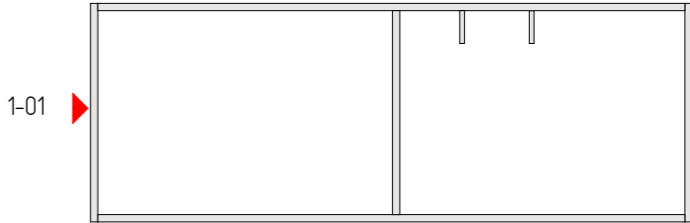

	ФИО	Подпись	Дата	Рабочий проект летней кухни 12,1 x 4,5		
Разработал	Фонин Д. В.		04.09.2023			
Проверил	Миронов Н. В.					
Заказчик	Кирова Е.В.			Стена 1-01	9	17

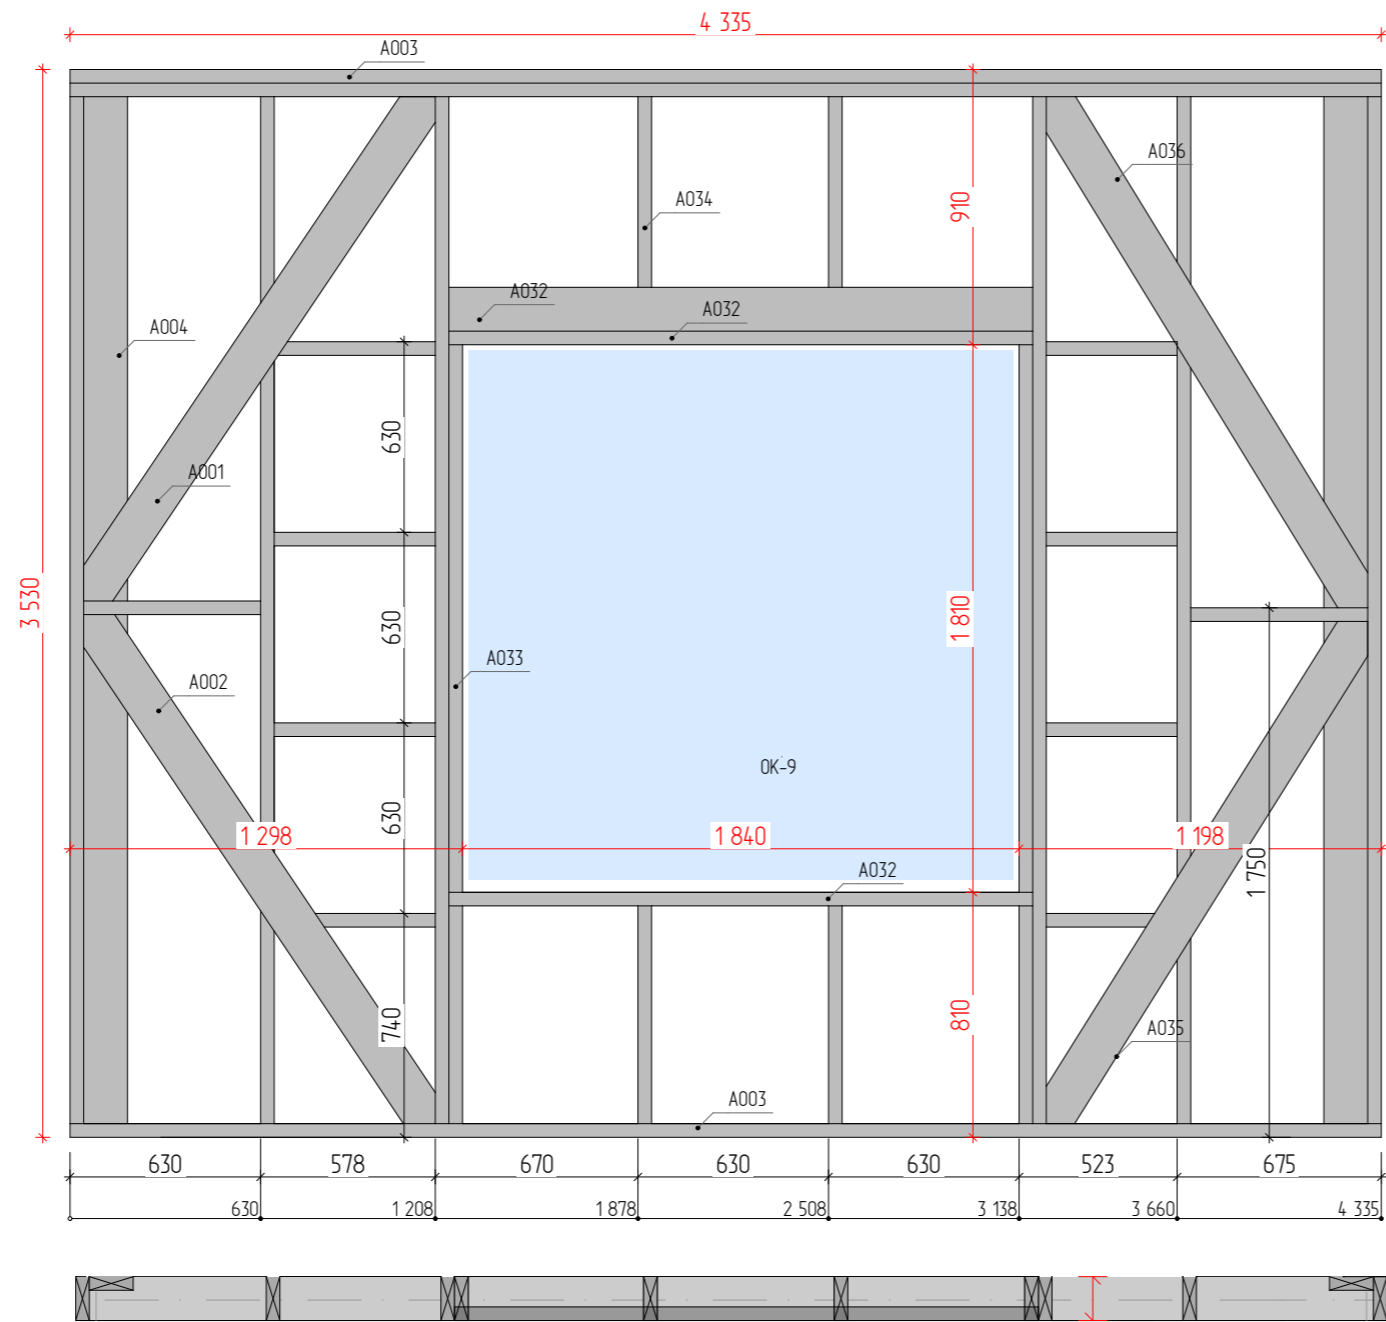


3D-вид с обратной стороны

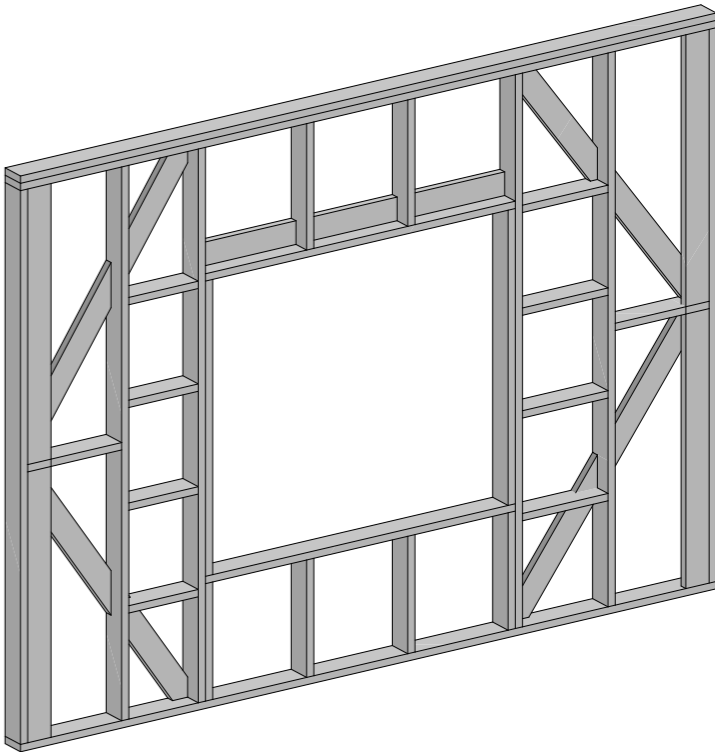

Спецификация – Стена 1-02


Элемент	№	Длина, мм	Кол-во	Объем
Доска 145х45				
	A003	4 335	3	0,09
	A004	3 395	8	0,16
	A002	2 045	1	0,01
	A001	2 032	1	0,01
	A036	1 996	1	0,01
	A035	1 971	1	0,01
	A032	1 930	3	0,03
	A033	1 810	2	0,02
	A034	775	2	0,02
	A031	720	4	0,00
	A023	585	2	0,00
	A030	533	4	0,00
	A037	433	4	0,00
			36	0,36 м³

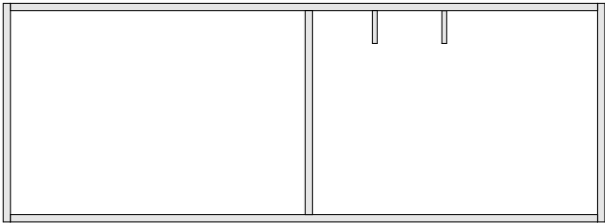

1-02

	ФИО	Подпись	Дата	Рабочий проект летней кухни 12,1 х 4,5		Лист	Листов
Разработал	Фонин Д. В.		04.09.2023				
Проверил	Миронов Н. В.			Стена 1-02		10	17
Заказчик	Кирова Е.В.						



	ФИО	Подпись	Дата	Рабочий проект летней кухни 12,1 х 4,5	Лист	Листов
Разработал	Фонин Д. В.		04.09.2023			
Проверил	Миронов Н. В.			Стена 1-03	11	17
Заказчик	Кирова Е.В.					

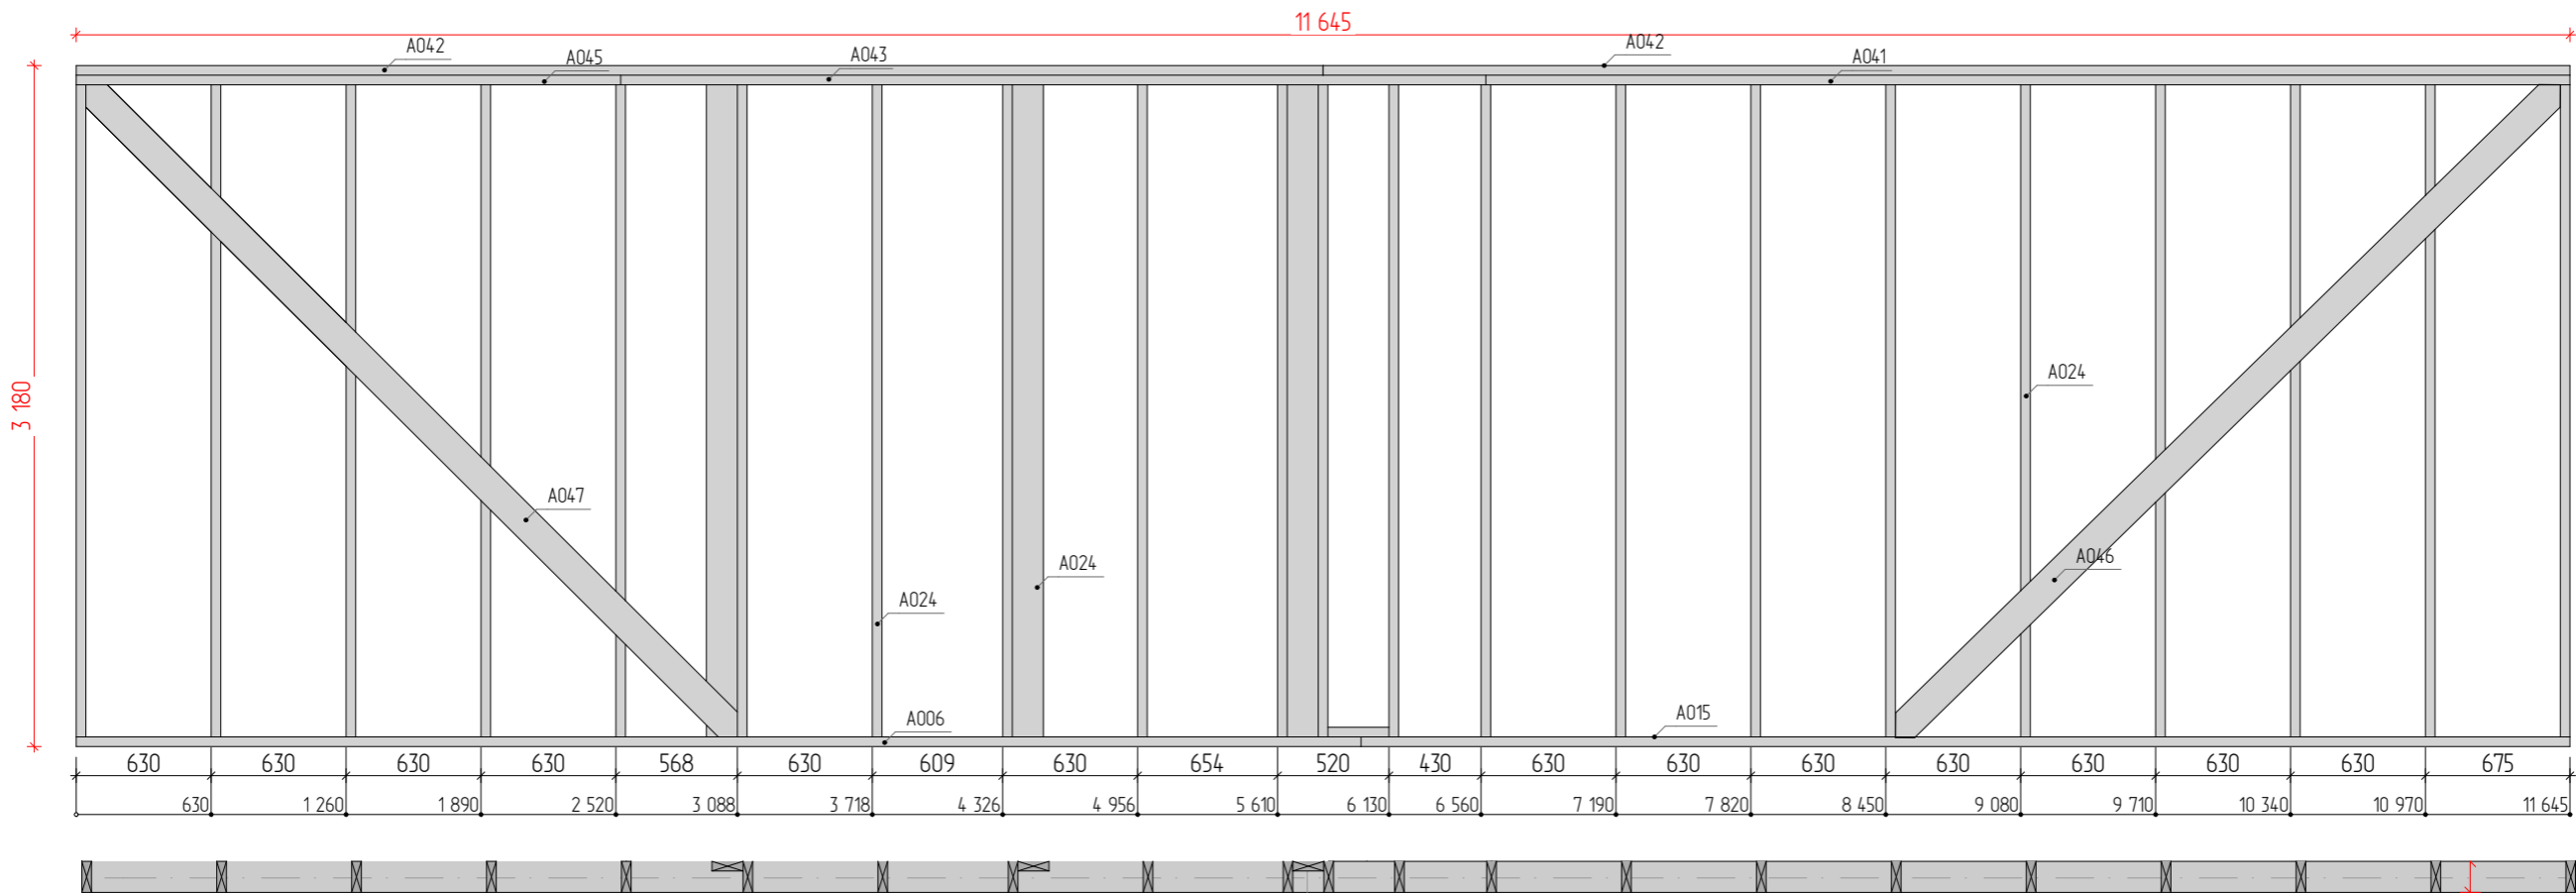


Вид с обратной стороны

Спецификация - Стена 1-04

Элемент	№	Длина, мм	Кол-во	Объем
Доска 145x45				
	A006	6 000	1	0,04
	A042	5 822	2	0,08
	A015	5 645	1	0,04
	A041	5 063	1	0,03
	A046	4 352	1	0,03
	A047	4 304	1	0,03
	A043	4 040	1	0,03
	A024	3 045	24	0,48
	A045	2 543	1	0,02
	A044	285	1	0,00
			34	0,78 м³

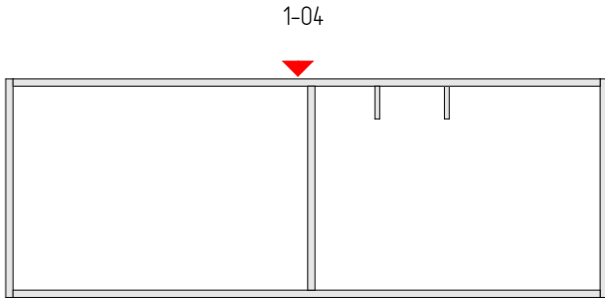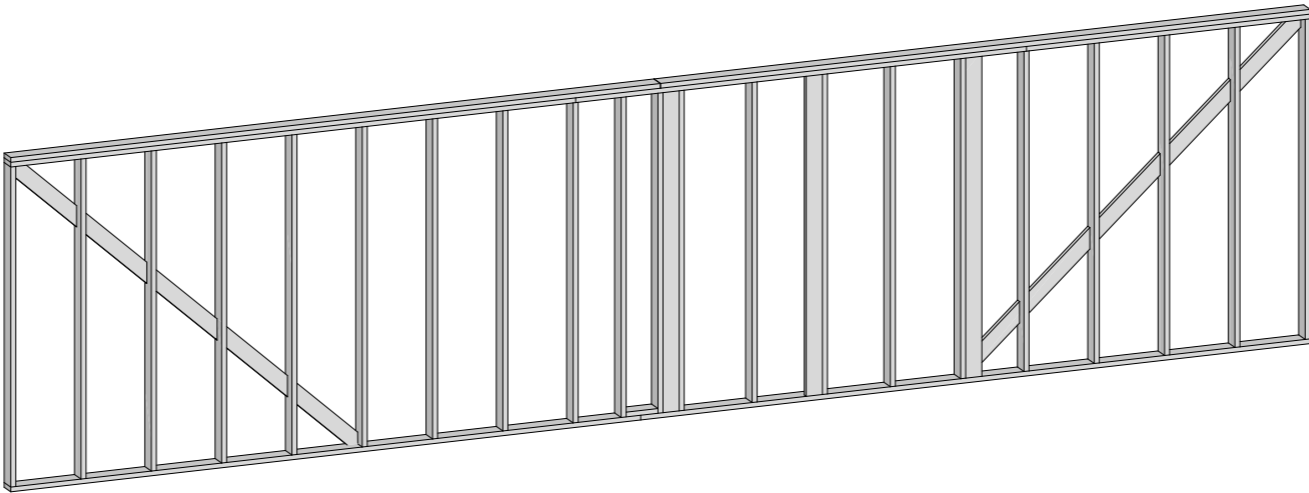



	ФИО	Подпись	Дата	Рабочий проект летней кухни 12,1 x 4,5	Лист	Листов
Разработал	Фонин Д. В.		04.09.2023			
Проверил	Миронов Н. В.			Стена 1-04	12	17
Заказчик	Кирова Е.В.					

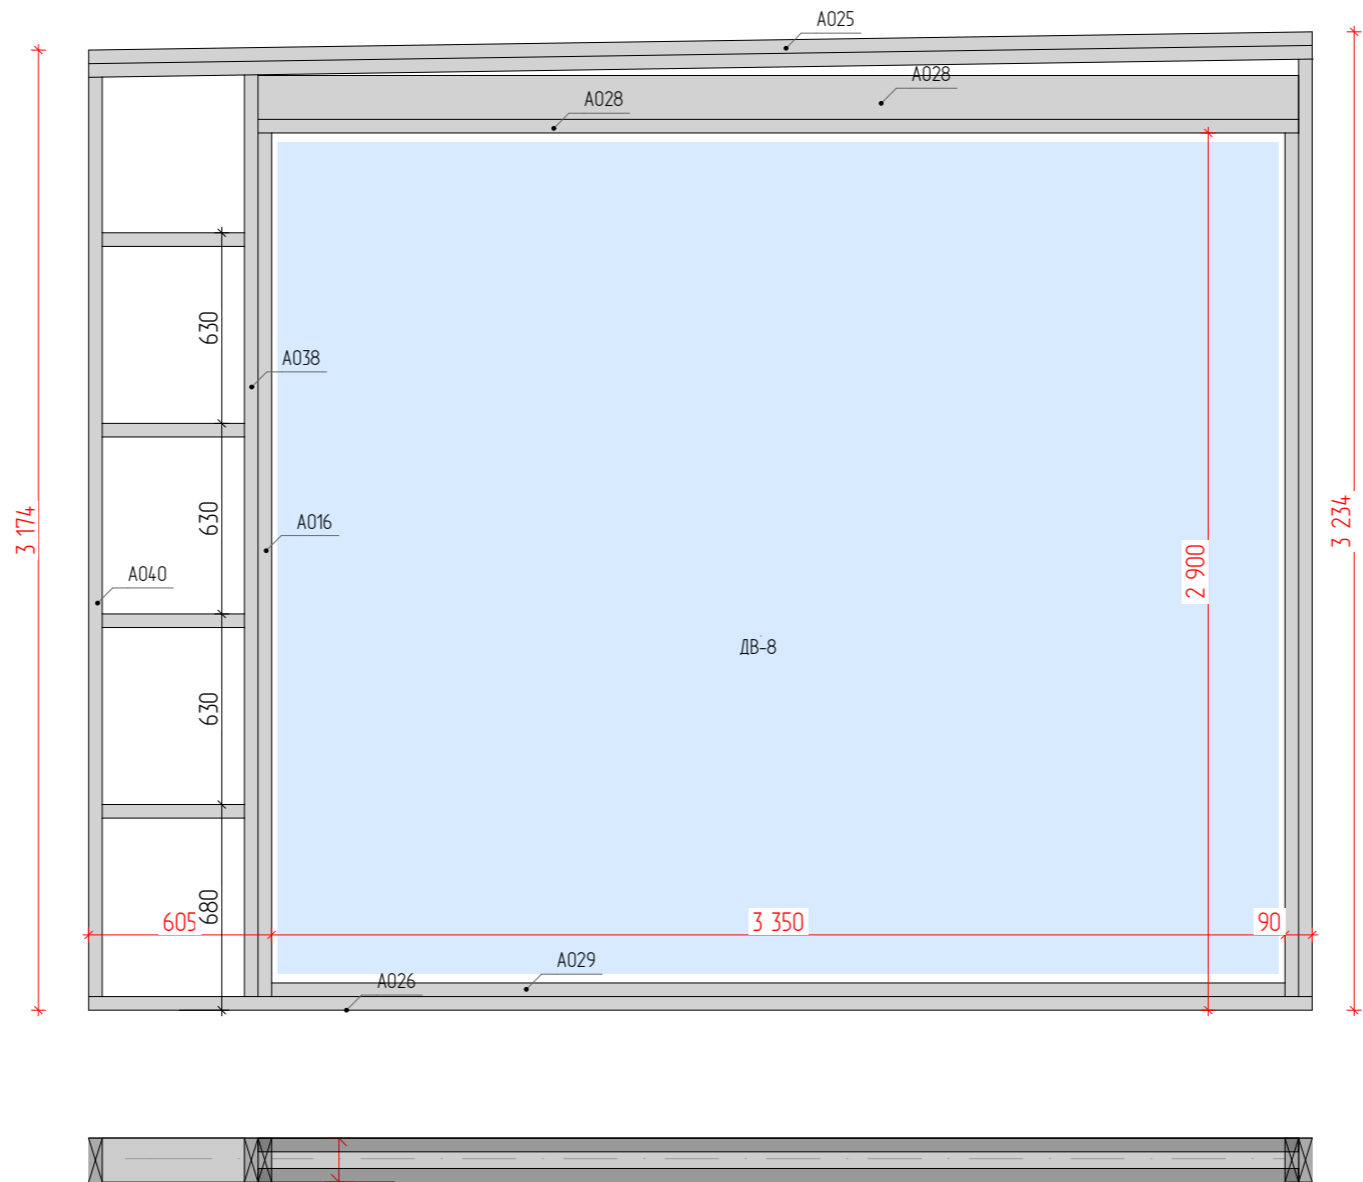


3D-вид с обратной стороны

Спецификация - Стена 1-05


Элемент	№	Длина, мм	Кол-во	Объем
Доска 145x45				
	A025	4 046	2	0,06
	A026	4 045	1	0,03
	A028	3 440	3	0,06
	A029	3 350	1	0,02
	A027	3 099	1	0,02
	A038	3 047	1	0,02
	A040	3 040	1	0,02
	A016	2 855	2	0,04
	A039	470	4	0,00
			16	0,27 м³

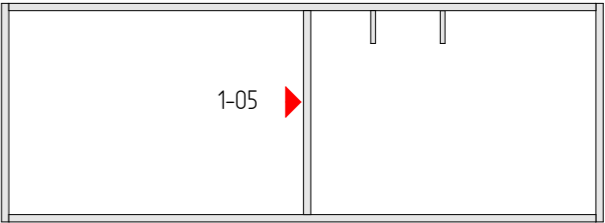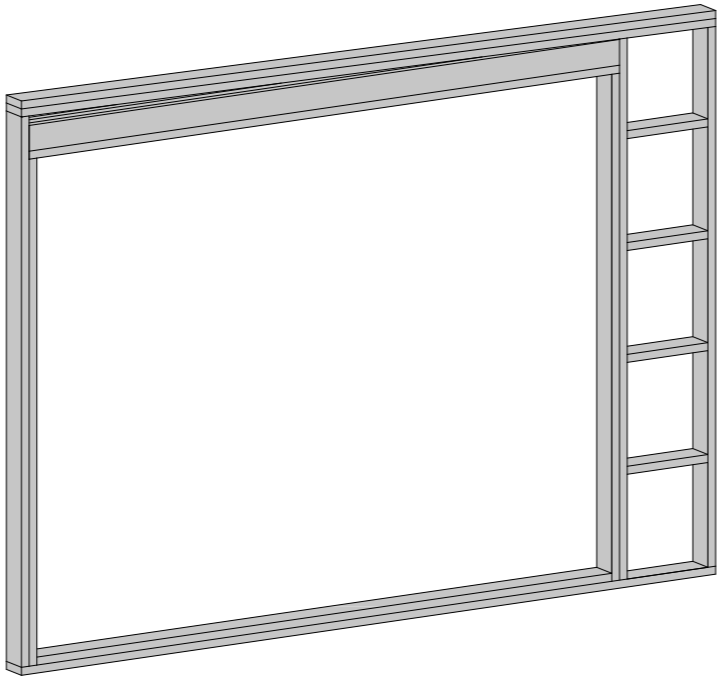

	ФИО	Подпись	Дата	Рабочий проект летней кухни 12,1 x 4,5	Лист	Листов
Разработал	Фонин Д. В.		04.09.2023			
Проверил	Миронов Н. В.			Стена 1-05	13	17
Заказчик	Кирова Е.В.					

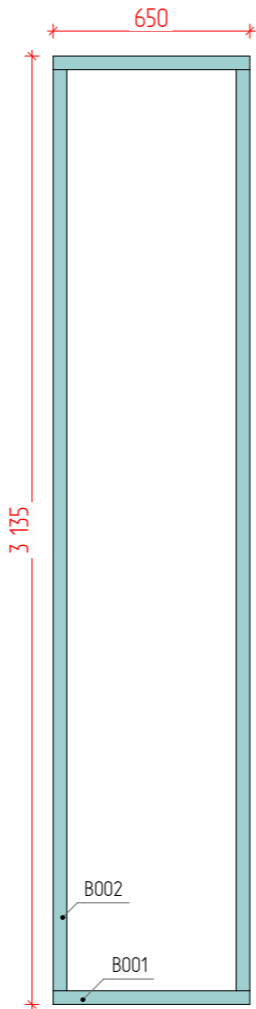


3D-вид с обратной стороны

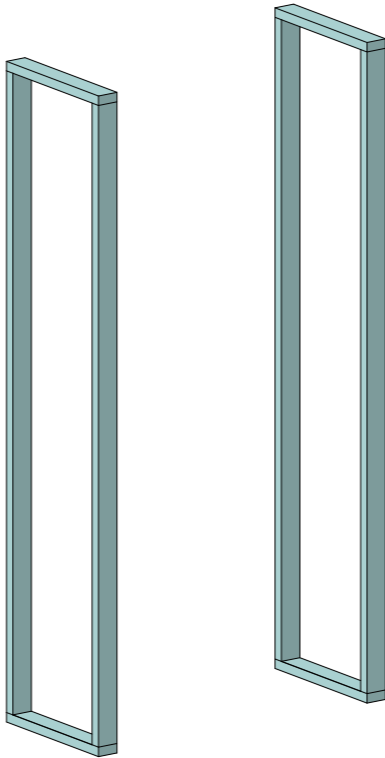


Спецификация – Стена 1-06

Элемент	№	Длина, мм	Кол-во	Объем
Доска 95х45				
	B002	3 045	4	0,04
	B001	650	4	0,00
			8	0,04 м³

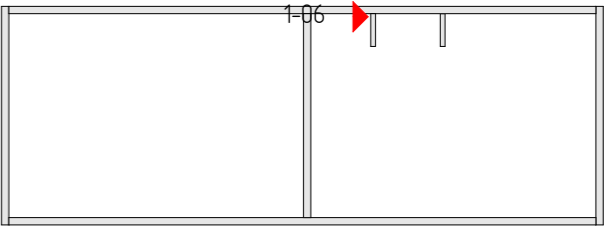


	ФИО	Подпись	Дата	Рабочий проект летней кухни 12,1 х 4,5	Лист	Листов
Разработал	Фонин Д. В.		04.09.2023			
Проверил	Миронов Н. В.			Стена 1-06	14	17
Заказчик	Кирова Е.В.					

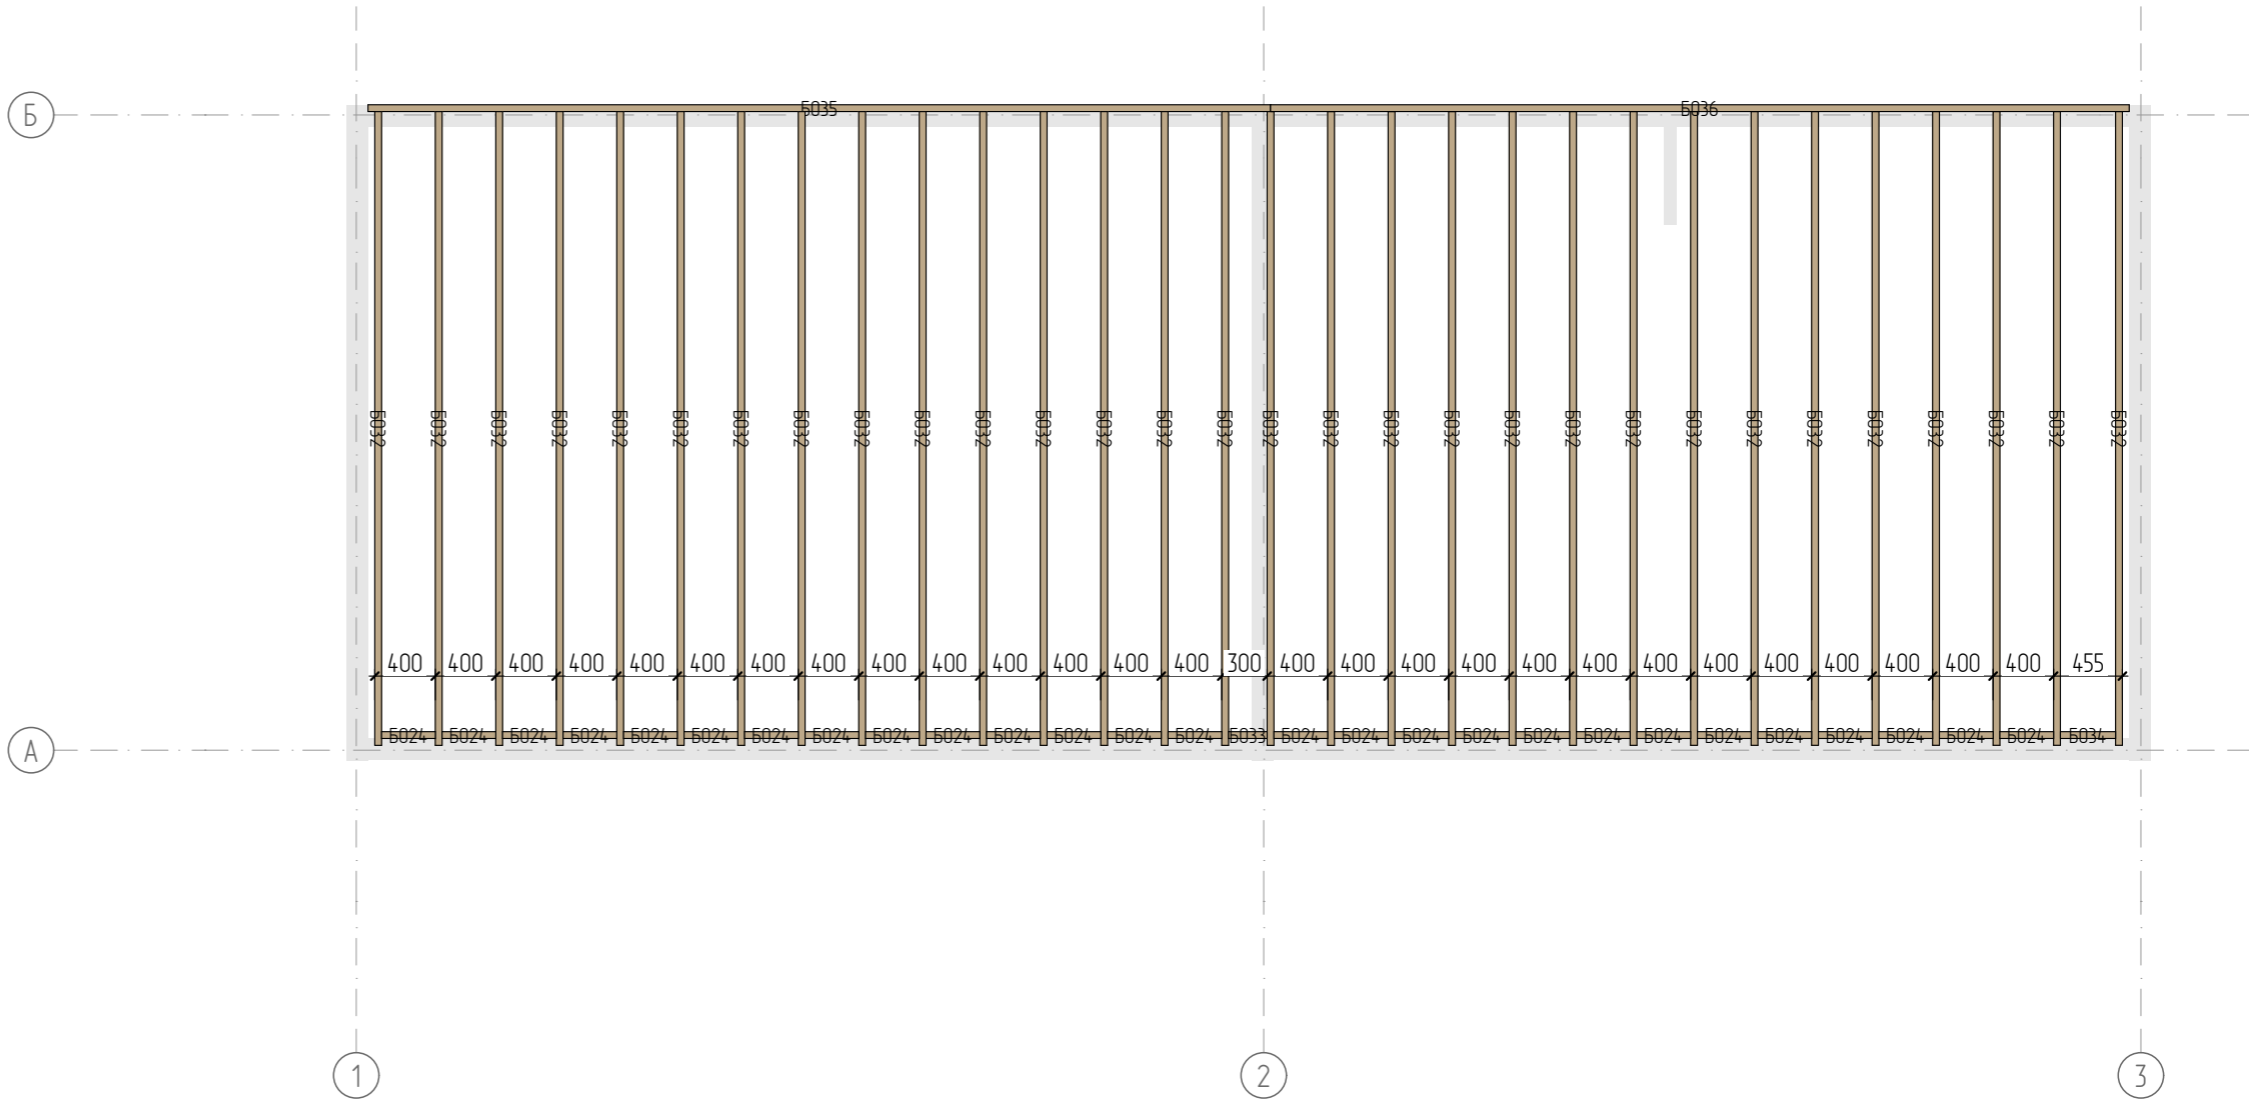

Спецификация - чердачное перекрытие

Элемент	№	Длина, мм	Кол-во	Объем
Доска 195х45				
	Б035	5 968	1	0,05
	Б036	5 677	1	0,05
	Б032	4 193	30	1,20
	Б034	365	1	0,00
	Б024	355	27	0,00
	Б033	255	1	0,00
			61	1,30 м³

	ФИО	Подпись	Дата	Рабочий проект летней кухни 12,1 х 4,5	Лист	Листов
Разработал	Фонин Д. В.		04.09.2023			
Проверил	Миронов Н. В.			План чердачного перекрытия	15	17
Заказчик	Кирова Е.В.					

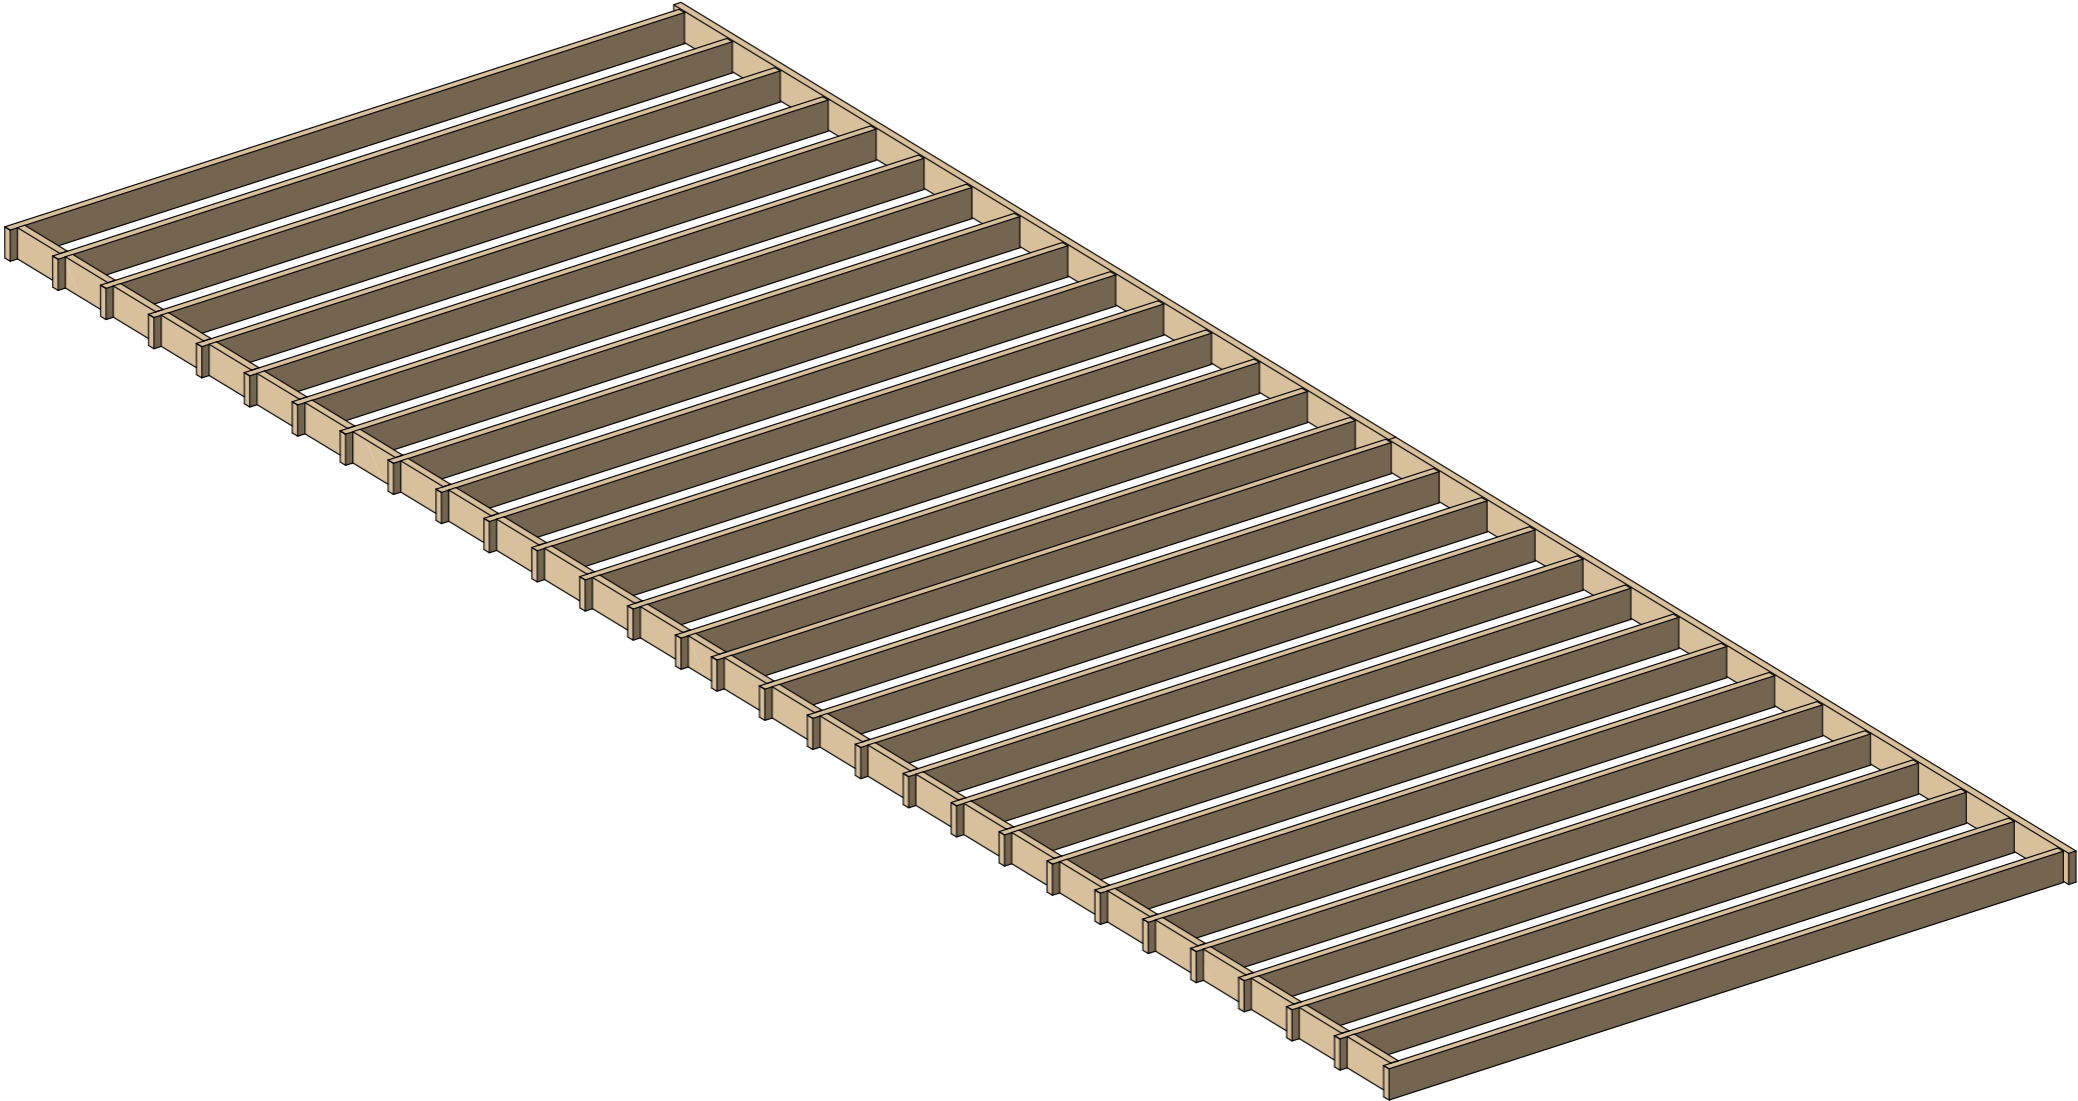

	ФИО	Подпись	Дата	Рабочий проект летней кухни 12,1 x 4,5	Лист	Листов
Разработал	Фонин Д. В.		04.09.2023			
Проверил	Миронов Н. В.			Вид чердачного перекрытия	16	17
Заказчик	Кирова Е.В.					

Спецификация пиломатериала общая

Элемент	№	Длина, мм	Кол-во
LVL-брус 300х75			
	LVL	5 230	2
Доска 145х45			
	A006	6 000	2
	A006	6 000	1
	A042	5 822	2
	A015	5 645	1
	A015	5 645	2
	A007	5 590	1
	A012	5 200	1
	A010	5 140	1
	A041	5 063	1
	A046	4 352	1
	A003	4 335	6
	A047	4 304	1
	A025	4 046	2
	A026	4 045	1
	A043	4 040	1
	A013	3 492	1
	A028	3 440	3
	A004	3 395	26
	A029	3 350	1
	A027	3 099	1
	A018	3 095	1
	A038	3 047	1
	A024	3 045	25
	A040	3 040	1
	A016	2 855	6
	A009	2 845	2
	A020	2 562	1
	A045	2 543	1
	A017	2 515	3
	A021	2 140	3
	A002	2 045	2
	A001	2 032	2
	A036	1 996	2
	A035	1 971	2
	A032	1 930	6
	A033	1 810	4
	A005	925	1

Элемент	№	Длина, мм	Кол-во
	A034	775	4
	A031	720	8
	A023	585	4
	A030	533	8
	A039	470	4
	A037	433	8
	A019	420	4
	A011	350	14
	A022	310	4
	A044	285	1
	A008	245	4
	A014	190	4
Доска 195х45			
	B005	6 000	2
	B035	5 968	1
	B014	5 955	2
	B009	5 910	2
	B007	5 800	2
	B015	5 755	2
	B011	5 710	2
	B036	5 677	1
	B029	5 623	1
	B002	5 370	3
	B030	5 103	1
	B001	4 568	1
	B001	4 567	1
	B016	4 523	1
	B020	4 350	1
	B004	4 245	28
	B032	4 193	30
	B023	4 111	3
	B018	4 023	1
	B021	3 430	3
	B019	2 248	1
	B006	2 100	2
	B008	2 055	4
	B010	2 010	4
	B003	1 998	2
	B012	1 966	2
	B013	1 965	1
	B012	1 965	1

Элемент	№	Длина, мм	Кол-во
	B017	1 953	1
	B022	1 315	1
	B027	1 300	1
	B031	1 210	1
	B025	445	7
	B034	365	1
	B024	355	36
	B028	350	2
	B026	343	7
	B033	255	1
Доска 95х45			
	B002	3 045	4
	B001	650	4
			359

Объём пиломатериалов

	Объём
LVL-брус 300x75	0,16
Доска 145x45	2,53
Доска 195x45	4,06
Доска 95x45	0,04
	6,79 м³

	ФИО	Подпись	Дата	Рабочий проект летней кухни 12,1 х 4,5	Лист	Листов
Разработал	Фонин Д. В.		04.09.2023			
Проверил	Миронов Н. В.			Спецификация пиломатериалов	17	17
Заказчик	Кирова Е.В.					